






標準<u>断面図</u> s=1:100

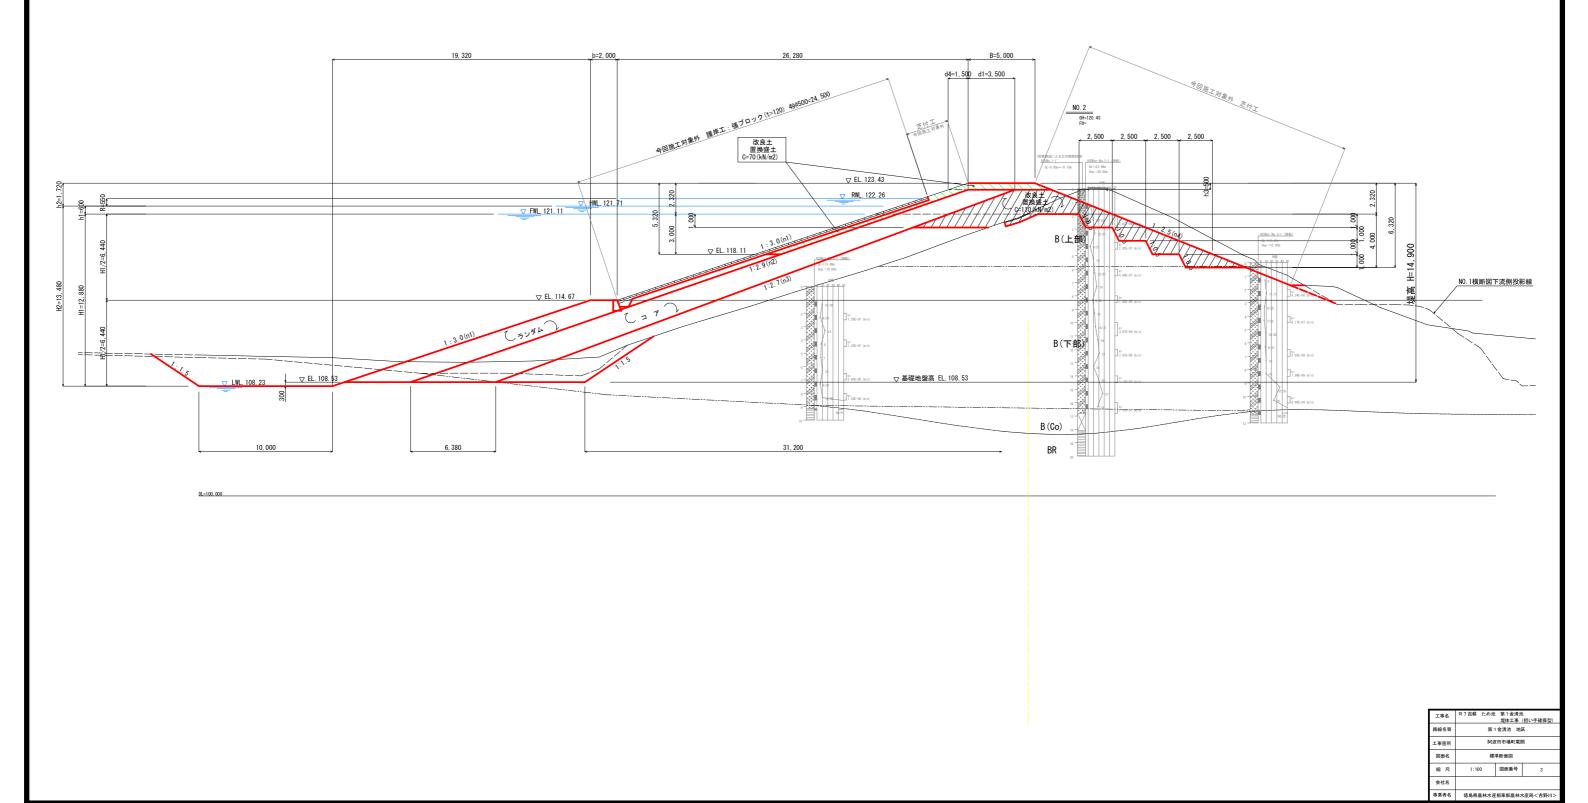

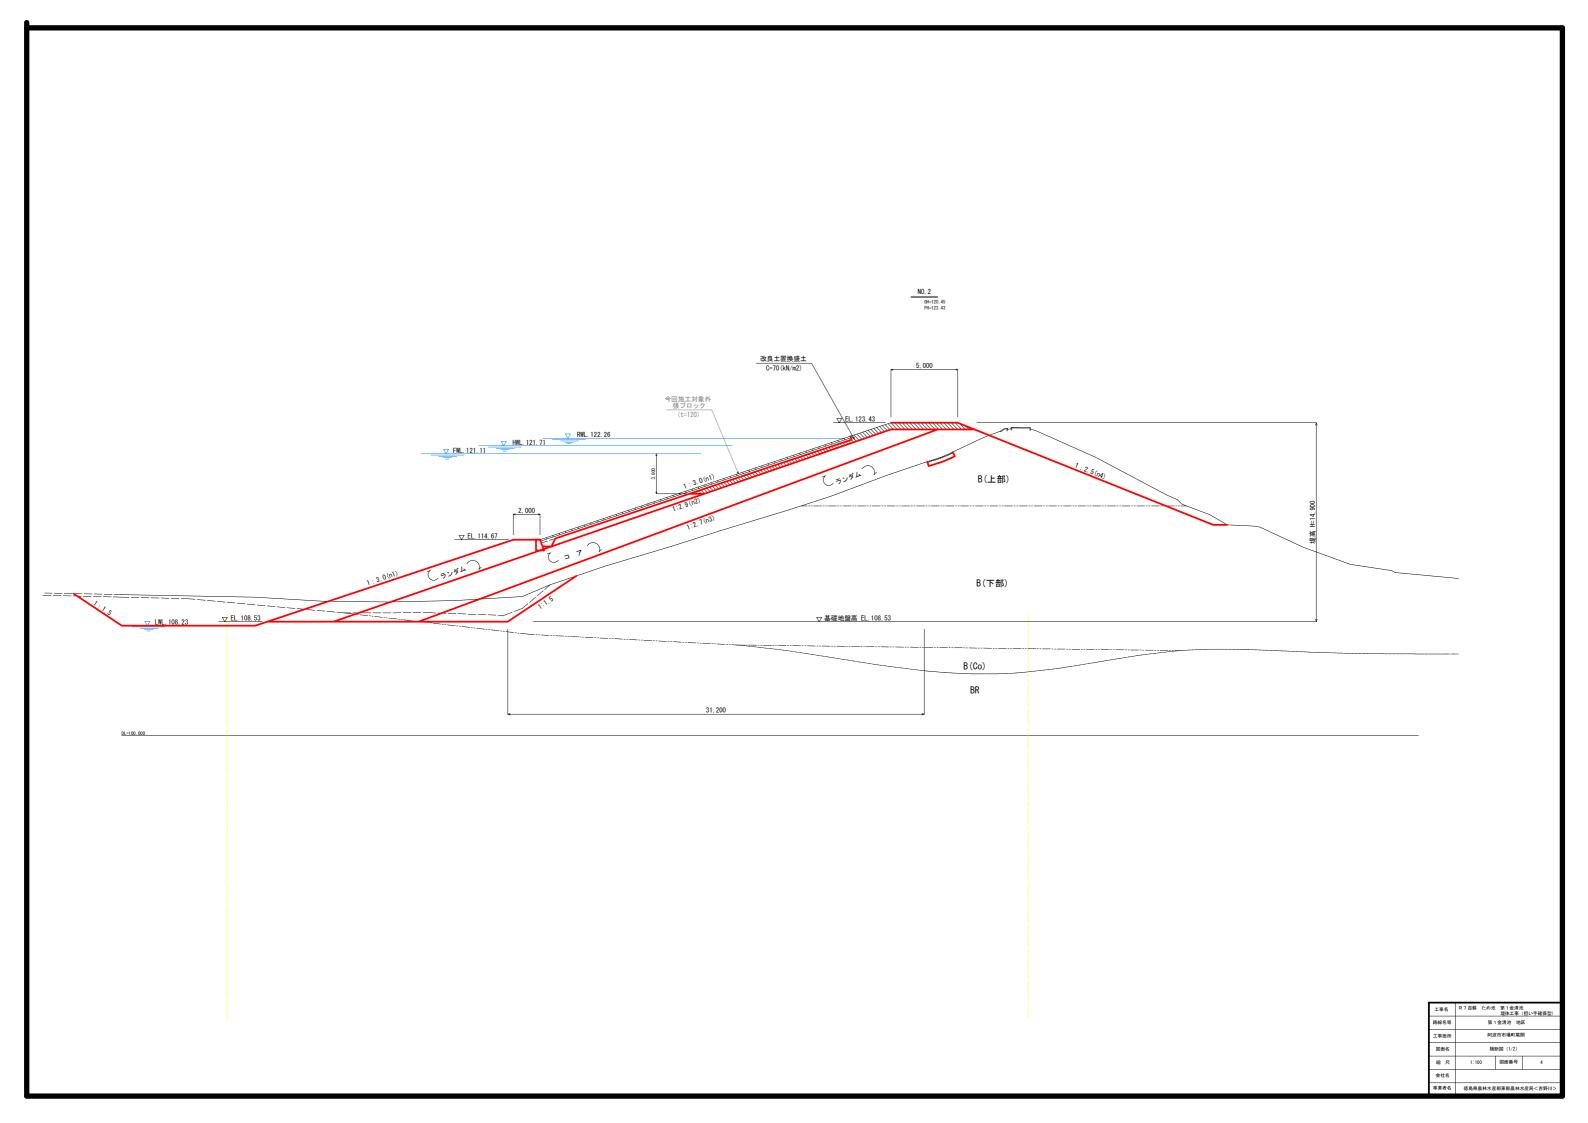


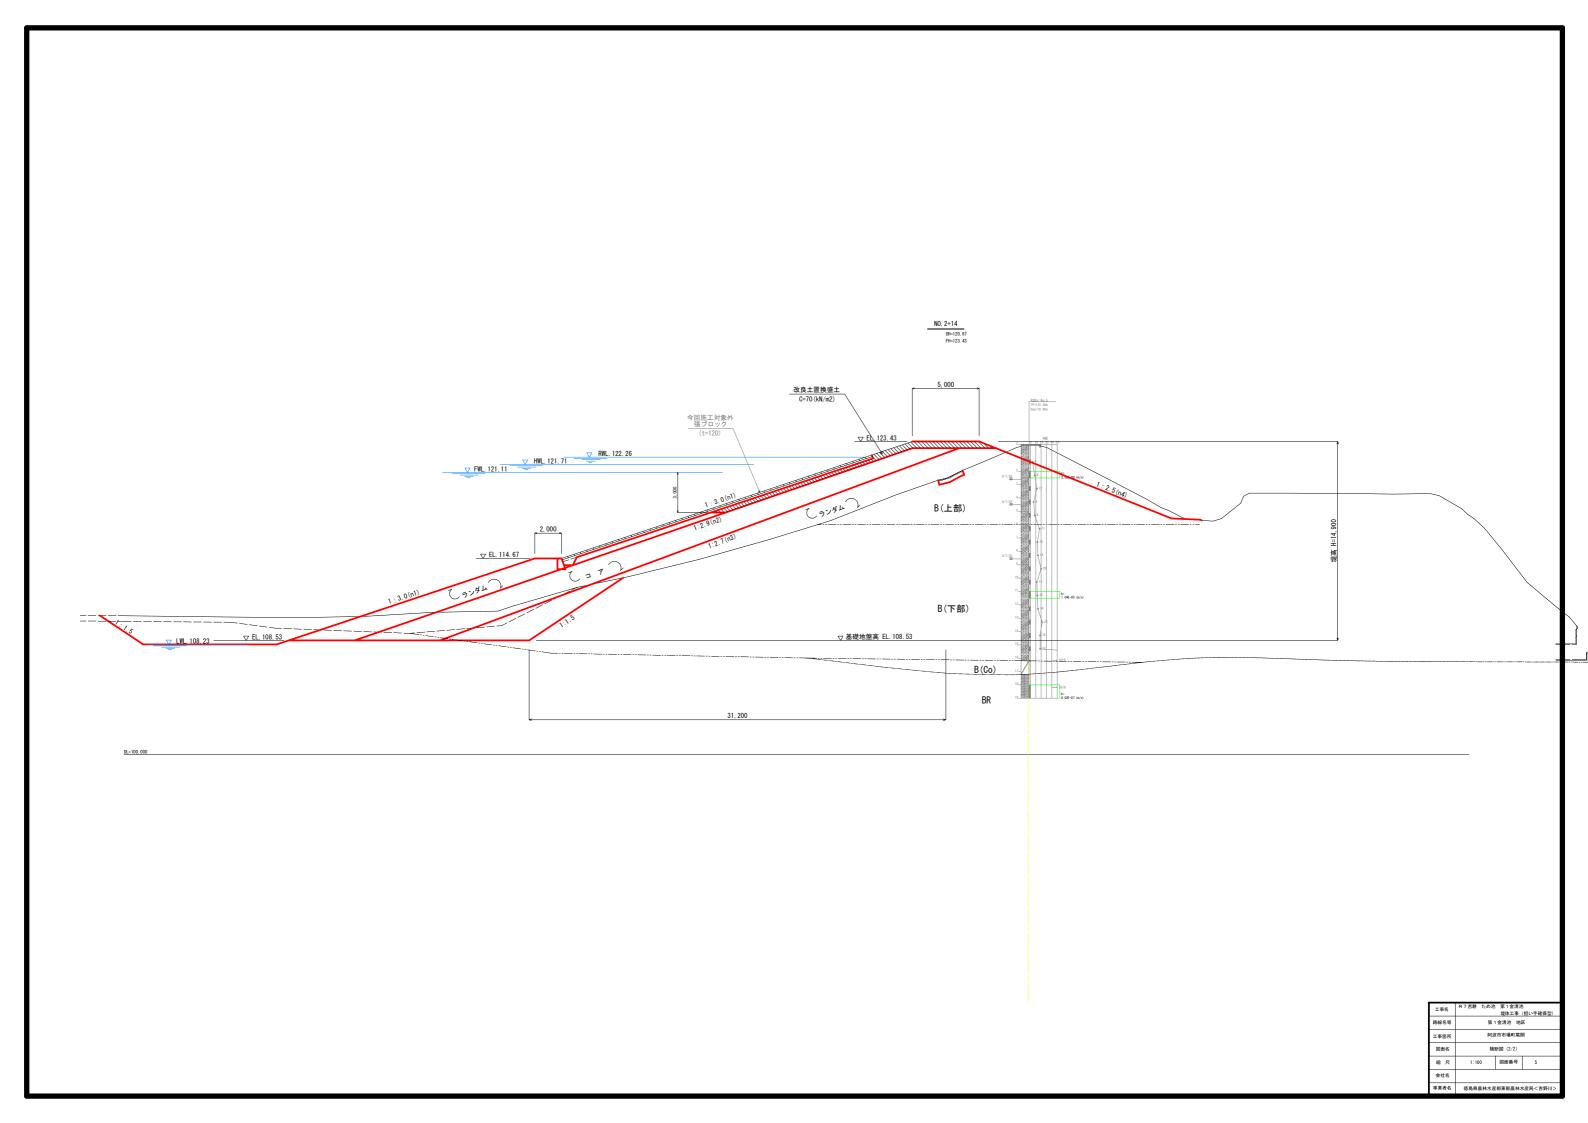

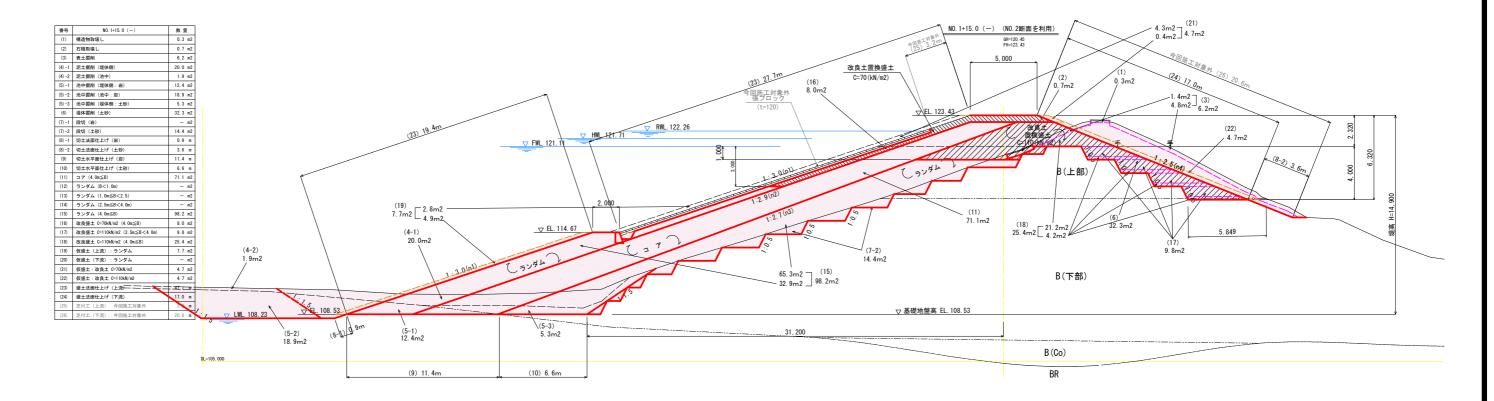

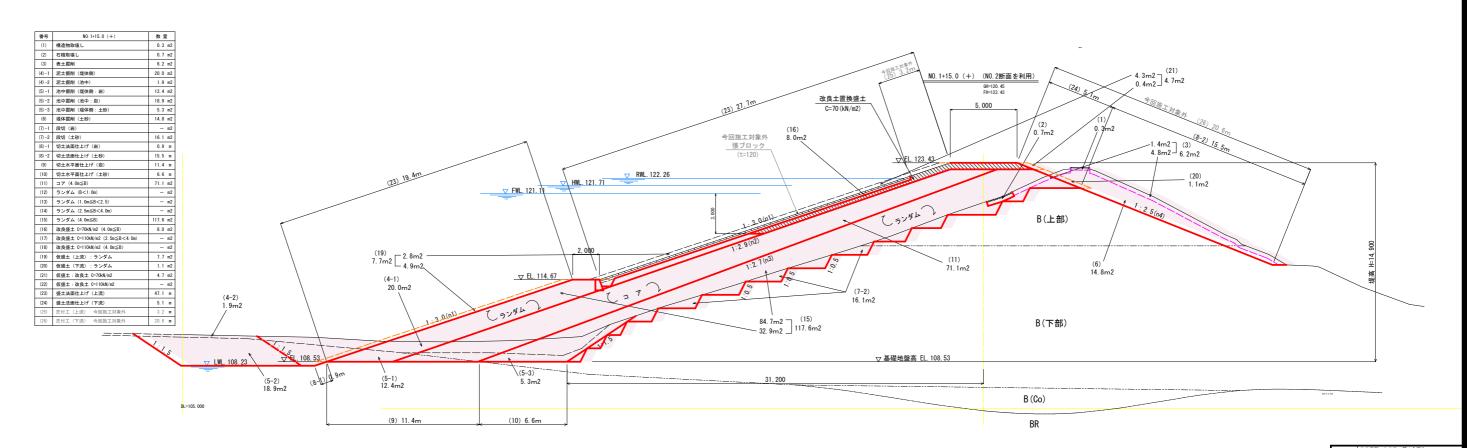

工事名	R7吉耕 ため池		! (担い手確保型)
路線名等	第 1	金清池 地	×
工事箇所	阿	皮市市場町尾	開
図面名	堤体土工横断図(1/2)		(1/2)
縮尺	1:100	図面番号	6
会社名			
事業者名	徳島県農林水産	部東部農林2	k産局<吉野川>

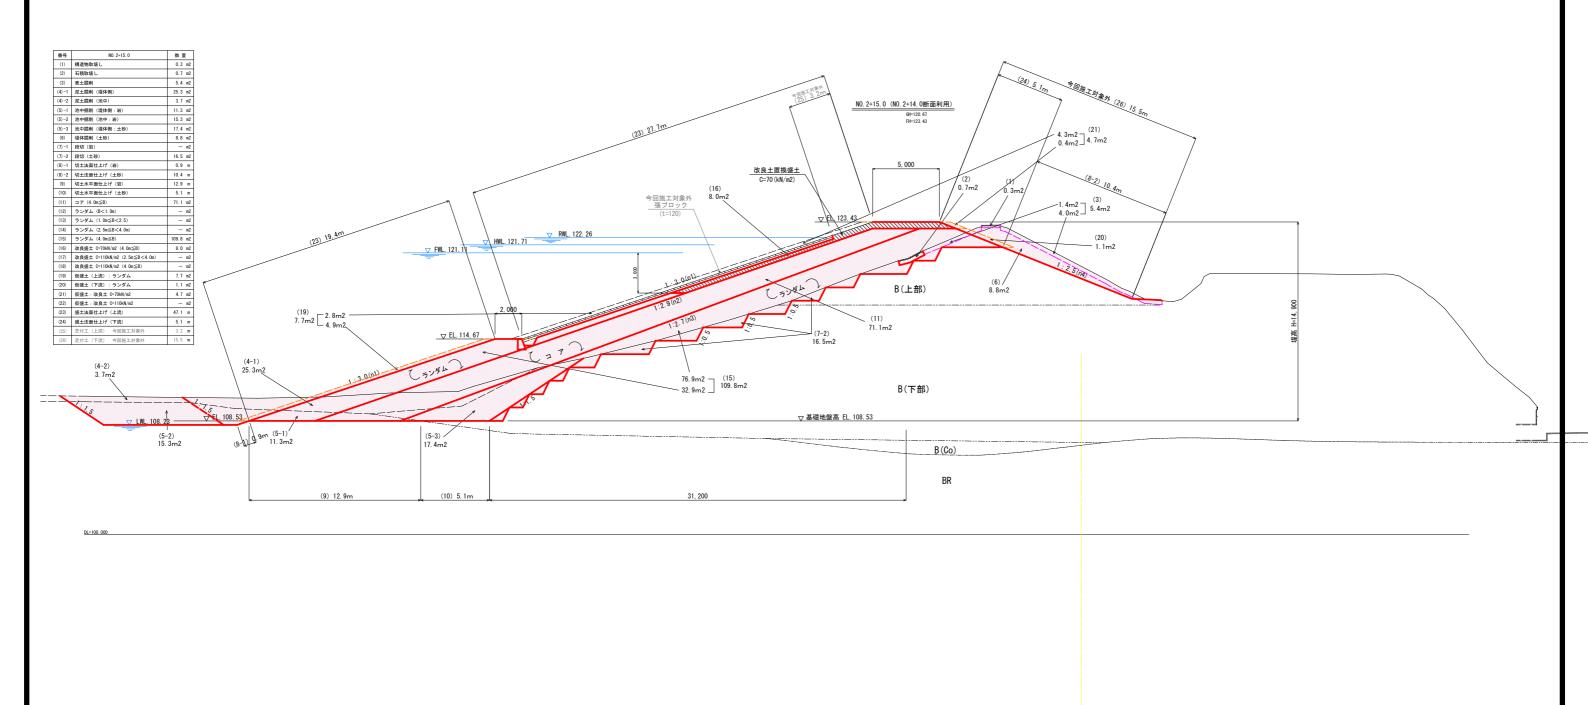

工事名 R7吉耕 ため池 第1金清池 提体工事(担い手降保型) 路線名等 第1金清池 地区

1:100 図面番号

事業者名 徳島県農林水産部東部農林水産局<吉野川>

阿波市市場町尾開


堤体土工横断図 (2/2)


工事箇所


図面名


縮尺


会社名

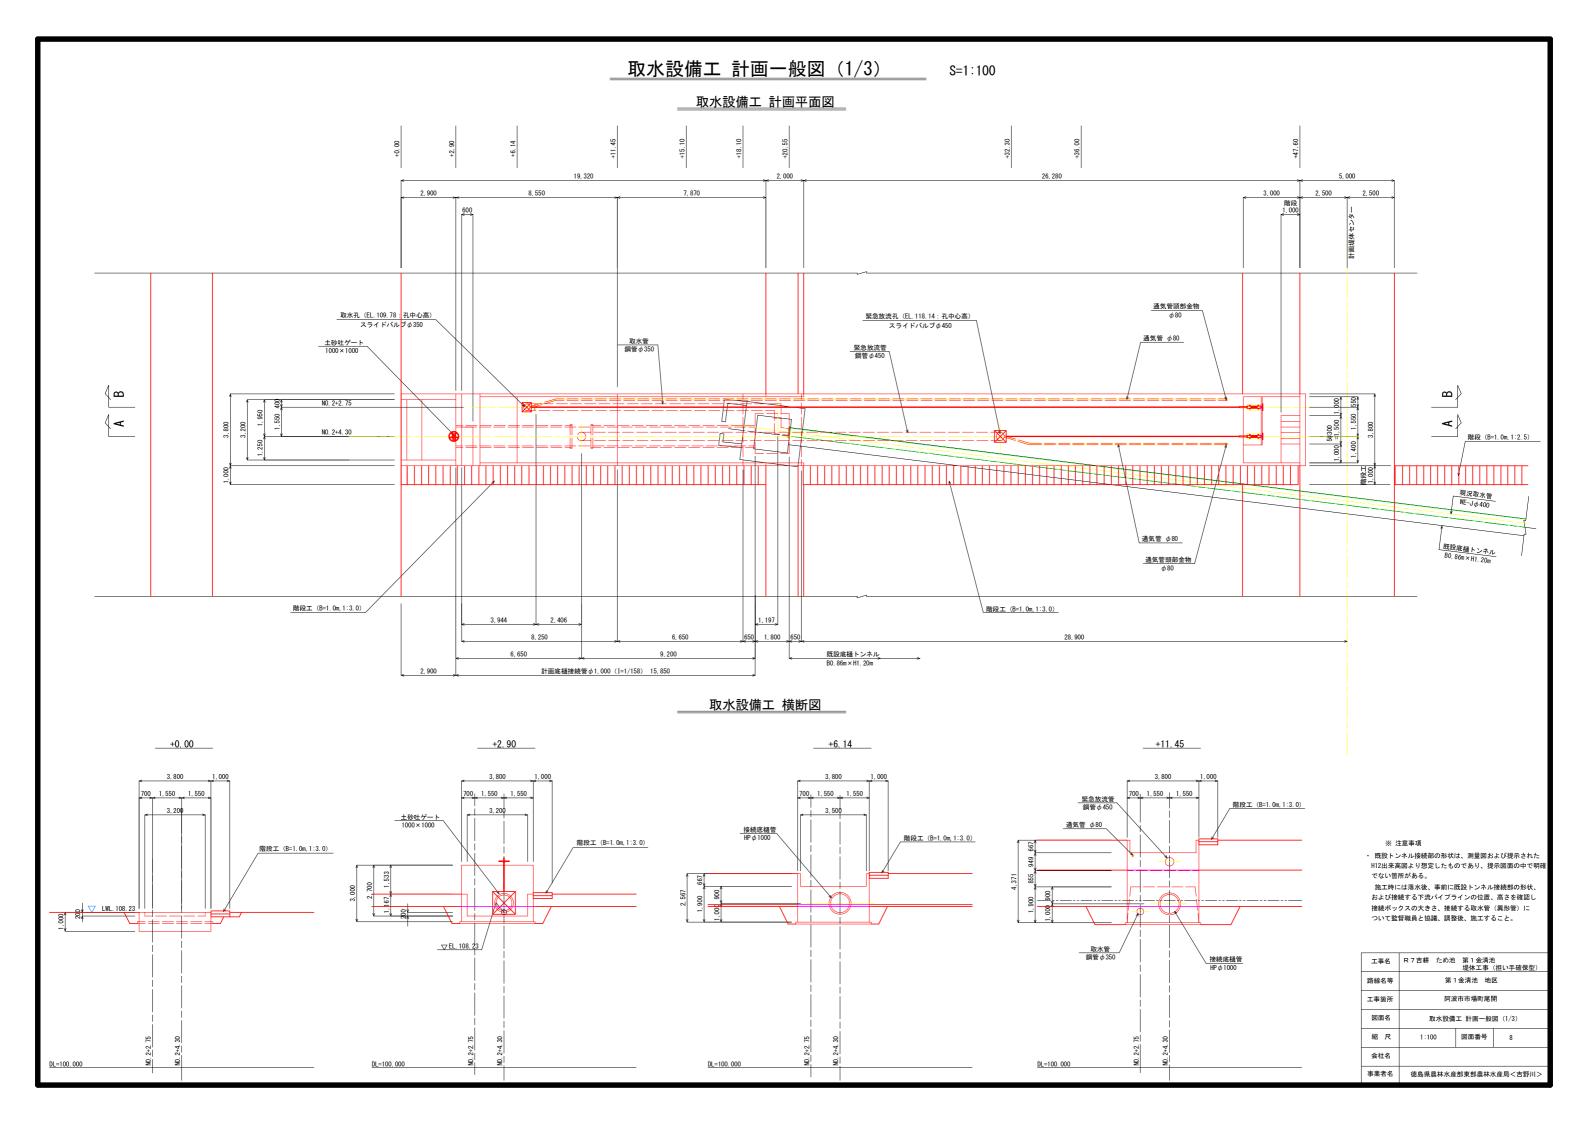

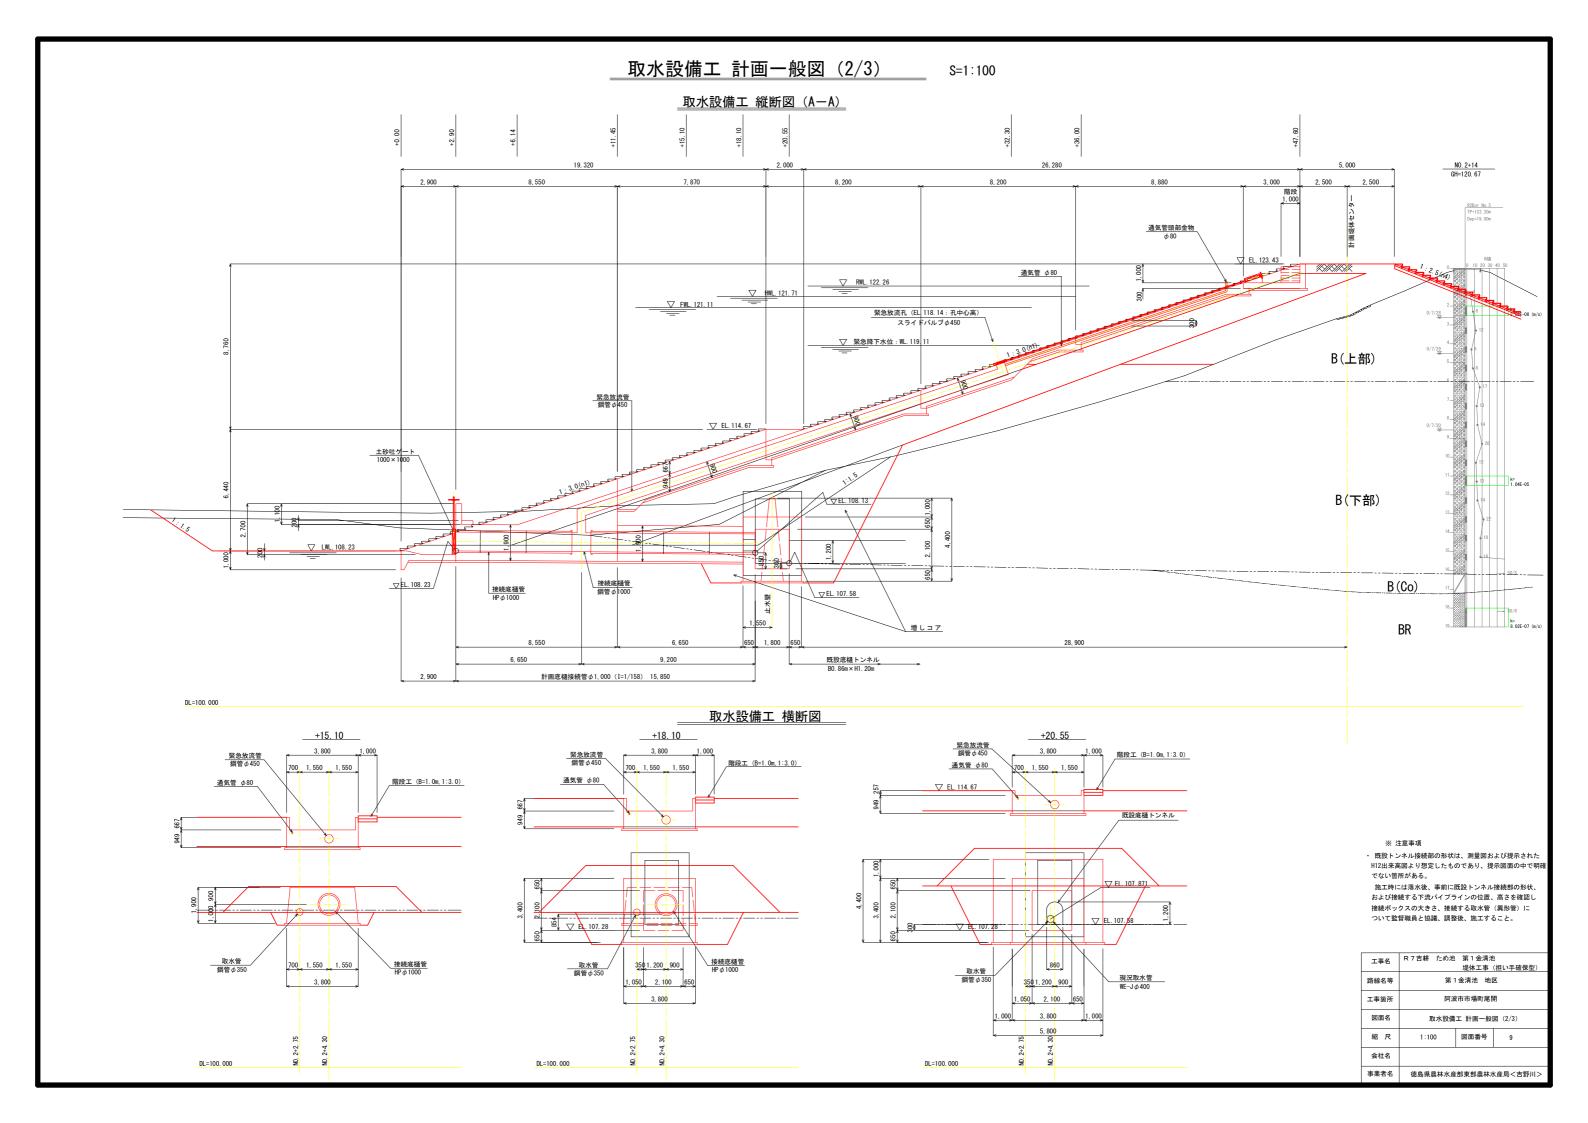

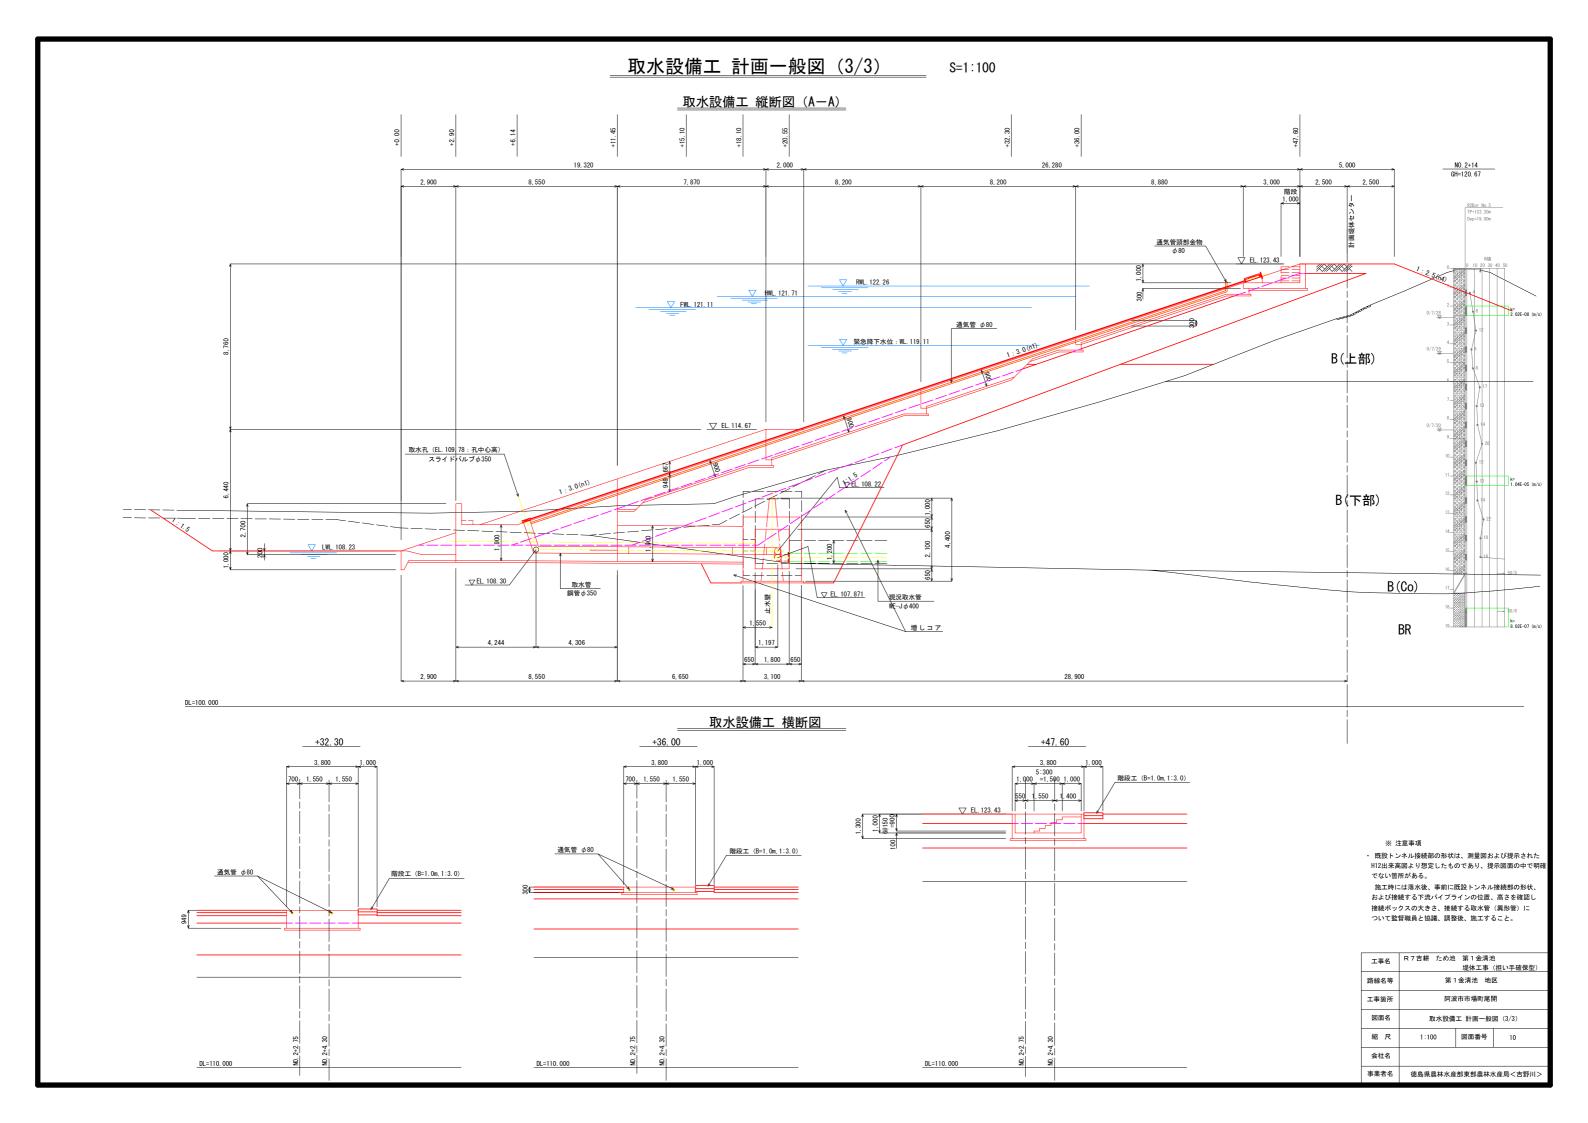

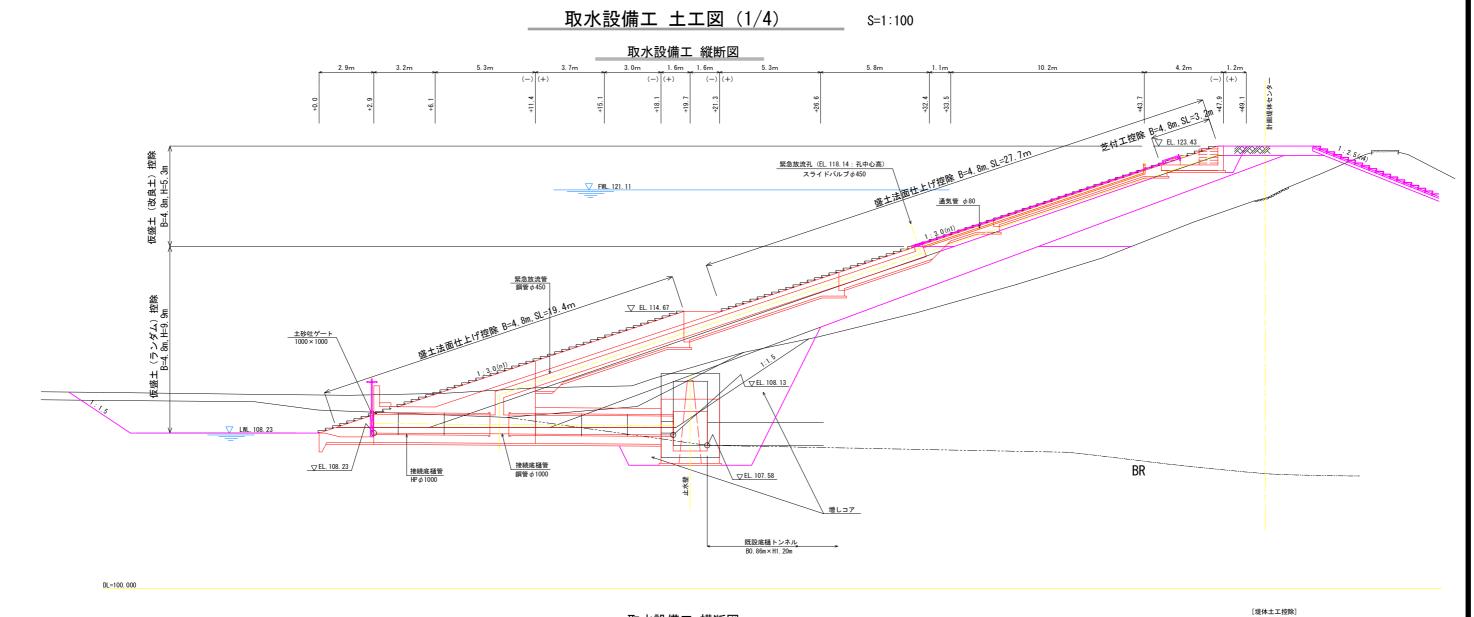

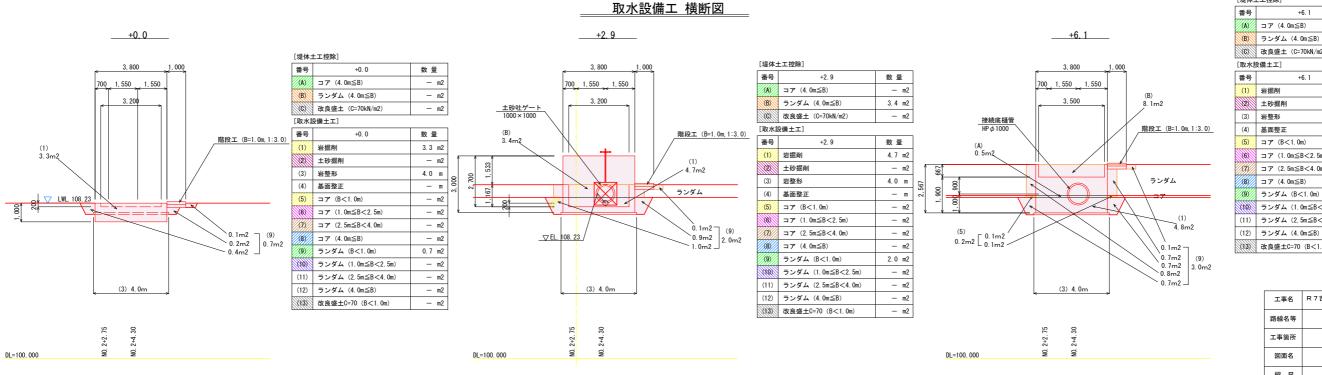

(C)	改良盛土 (C=70kN/m2)	— m2
[取水	· 设備土工]	
番号	+6.1	数量
(1)	岩掘削	4.8 m2
(2)	土砂掘削	— m2
(3)	岩整形	4.0 m
(4)	基面整正	— m
(5)	コア (B<1.0m)	0. 2 m2
(6)	コア (1.0m≦B<2.5m)	— m2
XTX/	コア (2.5m≦B<4.0m)	— m2
(8)	コア (4.0m≦B)	— m2
(9)	ランダム (B<1.0m)	3.0 m2
(10)	ランダム (1.0m≦B<2.5m)	— m2
(11)	ランダム (2.5m≦B<4.0m)	— m2
(12)	ランダム (4.0m≦B)	— m2
(13)	改良盛土C=70 (B<1.0m)	— m2

数 量

0.5 m2


8.1 m2

工事名	R 7 吉耕 ため池		3 (担い手確保型)
路線名等	第 1	金清池 地[×
工事箇所	阿	皮市市場町尾	開
図面名	取水設備工 土工図 (1/4)		(1/4)
縮尺	1:100	図面番号	11
会社名			
事業者名	徳島県農林水産	部東部農林才	k産局<吉野川>

取水設備工 土工図 (2/4)

S=1:100

取水設備工 横断図

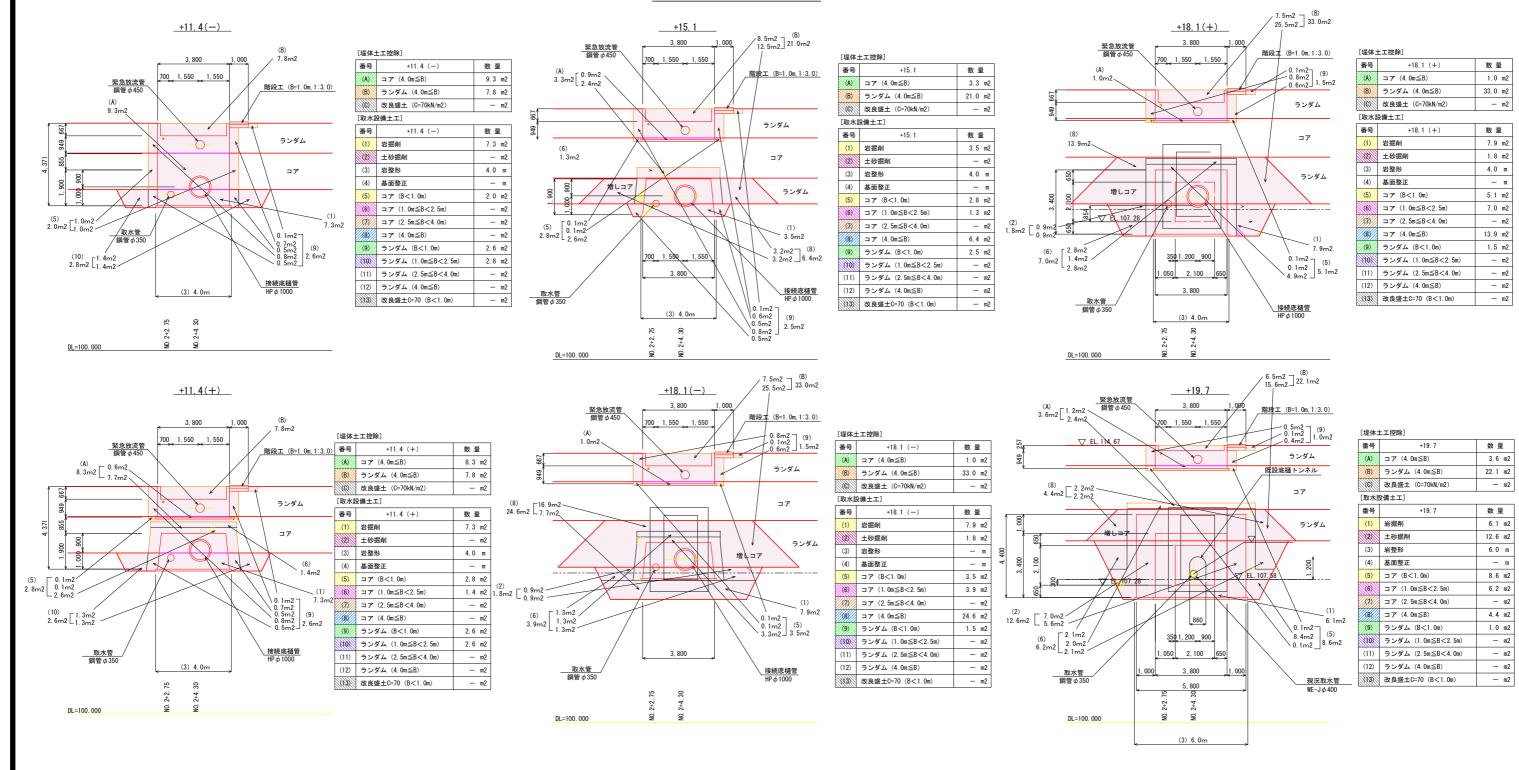


工事名	R7吉耕 ため池		也 (担い手確保型)
路線名等	第1金清池 地区		
工事箇所	阿波市市場町尾開		
図面名	取水設備工 土工図 (2/4)		
縮尺	1:100	図面番号	12
会社名			
事業者名	徳島県農林水産部東部農林水産局<吉野川>		

取水設備工 土工図 (3/4)


S=1:100

取水設備工 横断図



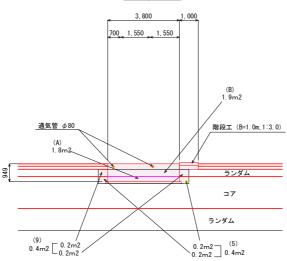


番号	+26. 6, +32. 4	数量
(A)	コア (4.0m≦B)	1.8 m
(B)	ランダム (4.0m≦B)	1.9 m
(C)	改良盛土 (C=70kN/m2)	— m2
取水	设備土工]	
番号	+26. 6, +32. 4	数量
(1)	岩掘削	— m2
(2)	土砂掘削	— m2
(3)	岩整形	— п
(4)	基面整正	— п
(5)	コア (B<1.0m)	0.4 m
(6)	コア (1.0m≦B<2.5m)	— m:
XTX/	コア (2.5m≦B<4.0m)	— m:
(8)/	コア (4.0m≦B)	— m:
(9)	ランダム (B<1.0m)	0.4 m
(10)	ランダム (1.0m≦B<2.5m)	— m:
(11)	ランダム (2.5m≦B<4.0m)	— m:
(12)	ランダム (4.0m≦B)	— m:
(13)	改良盛土C=70 (B<1.0m)	— m2

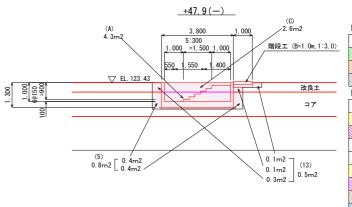

[堤体土工控除]				
番号	+47.9 (-)	数量		
(A)	コア (4.0m≦B)	4.3 m2		
(B)	ランダム (4.0m≦B)	— m2		
(c)	改良盛土 (C=70kN/m2)	2.6 m2		
[取水設備土工]				
番号	+47.9 (-)	数量		
(1)	岩掘削	— m2		

+47.9 (—)	数量
岩掘削	— m2
土砂掘削	— m2
岩整形	— m
基面整正	— m
コア (B<1.0m)	0.8 m2
コア (1.0m≦B<2.5m)	— m2
コア (2.5m≦B<4.0m)	— m2
⊐ア (4.0m≦B)	— m2
ランダム (B<1.0m)	— m2
ランダム (1.0m≦B<2.5m)	— m2
ランダム (2.5m≦B<4.0m)	— m2
ランダム (4.0m≦B)	— m2
改良盛±C=70 (B<1.0m)	0.5 m2
	岩銀削 土砂銀削 岩整形 基面整正 コア (B<1.0m) コア (1.0m≦B<2.5m) コア (2.5m≦B<4.0m) コア (4.0m≦B) ランダム (B<1.0m) ランダム (1.0m≦B<2.5m) ランダム (2.5m≦B<4.0m) ランダム (4.0m≦B)

NO 2+2. 75	NO. 2+4. 30
------------	-------------

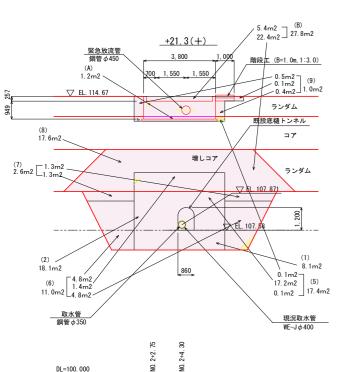

<u>+21.3(-)</u>

階段工 (B=1.0m, 1:3.0)

設底樋トンネル

0. 1m2 0. 1m2 4. 9m2 (5) 5. 1m2

現況取水管 WE-Jφ400

[堤体土工控除]

[取水設備土工]

知 岩掘削

20 土砂掘削

(3) 岩整形

(4) 基面整正

(5) コア (B<1.0m)

(8) コア (4.0m≦B)

6 コア (1.0m≦B<2.5m)

(9) ランダム (B<1.0m)

(12) ランダム (4.0m≦B)

(13) 改良盛土C=70 (B<1.0m)

(10) ランダム (1.0m≦B<2.5m)

(11) ランダム (2.5m≦B<4.0m)

A コア (4.0m≦B)

(B) ランダム (4.0m≦B)

(C) 改良盛土 (C=70kN/m2)

番号 +21.3 (-)

+21.3 (-)

数 量

1.2 m2

27.8 m2

数 量

6.1 m2

12.6 m2

4.0 m

— m

5.1 m2

11.0 m2

2.6 m2

17.6 m2

1.0 m2

— m2

— m2

— m2

DL=110.000

— m2

番号

3, 800

350 1, 200 900

1, 050 2, 100 650

NO. 2+4. 30

(3) 4.0m

▽ EL. 114. 67

(8) 17.6m2、

(7) 2. 6m2 [1. 3m2 . 1. 3m2 .


<u>取水管</u> 鋼管φ350

DL=100.000


DL=100.000

1,550 1,550

番号	+21.3 (+)	数量
(A)	コア (4.0m≦B)	1.2 m
(B)	ランダム (4.0m≦B)	27. 8 п
(c)	改良盛土 (C=70kN/m2)	— n
[取水	殳備土工]	
番号	+21.3 (+)	数量
(1)	岩掘削	8.1 m
(2)	土砂掘削	18.1 m
(3)	岩整形	-
(4)	基面整正	-
(5)	コア (B<1.0m)	17.4 n
(6)	コア (1.0m≦B<2.5m)	11.0 m
(7)	コア (2.5m≦B<4.0m)	2.6 п
(8)	コア (4.0m≦B)	17.6 m
(9)	ランダム (B<1.0m)	1.0 m
(10)	ランダム (1.0m≦B<2.5m)	- n
(11)	ランダム (2.5m≦B<4.0m)	— n
(12)	ランダム (4.0m≦B)	— n
(13)	改良盛±C=70 (B<1.0m)	— n

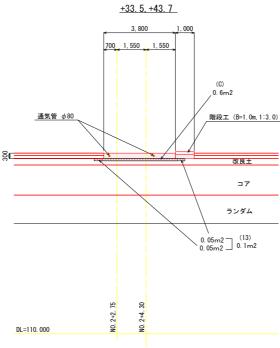

	L工控除]	
番号	+33. 5, +43. 7	数量
(A)	コア (4.0m≦B)	- 1
(B)	ランダム (4.0m≦B)	- 1
(C)	改良盛土 (C=70kN/m2)	0.6
[取水]		
番号	+33. 5, +43. 7	数量
(1)	岩掘削	
(2)	土砂掘削	
(3)	岩整形	-
(4)	基面整正	-
(5)	コア (B<1.0m)	
(6)	コア (1.0m≦B<2.5m)	
(n)	コア (2.5m≦B<4.0m)	
(8)	コア (4.0m≦B)	
(9)	ランダム (B<1.0m)	
(10)	ランダム (1.0m≦B<2.5m)	- 1
(11)	ランダム (2.5m≦B<4.0m)	
(12)	ランダム (4.0m≦B)	- 1
(13)	改良盛土C=70 (B<1.0m)	0.1 г

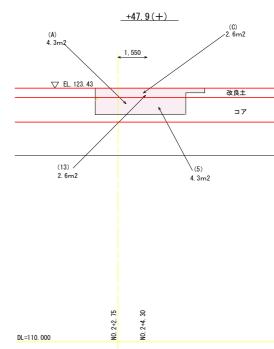

(A)	コア (4.0m≦B)	4.3 m2
(B)	ランダム (4.0m≦B)	— m2
(C)	改良盛土 (C=70kN/m2)	2.6 m2
[取水計	· 殳備土工]	
番号	+47.9 (+)	数量
(1)	岩掘削	— m2
(2)	土砂掘削	— m2
(3)	岩整形	— m
(4)	基面整正	— m
(5)	コア (B<1.0m)	4.3 m2
(6)	コア (1.0m≦B<2.5m)	— m2
(T)	コア (2.5m≦B<4.0m)	— m2
(8)	⊐ア (4.0m≦B)	— m2
(9)	ランダム (B<1.0m)	— m2
(10)	ランダム (1.0m≦B<2.5m)	— m2
(11)	ランダム (2.5m≦B<4.0m)	— m2
(12)	ランダム (4.0m≦B)	— m2
(13)	改良盛土C=70 (B<1.0m)	2.6 m2

+47.9 (+)

数 量

[堤体土工控除]

番号

芝付工 <u>控除</u> B=1. 0m
コンクリート二次製品 階段 (B=1.0m, 1:2.5用)
0. 1m ² 0. 2m ² 0. 2m ²
0.5m2 (4) 1.2m

下流階段部

L=17. 1m $SL = (17.1 \times 17.1 + 6.92 \times 6.92) \ 0.5 = 18.4 m$


(A)	コア (4.0m≦B)	— m2
(B)	ランダム (4.0m≦B)	— m2
(C)	改良盛土 (C=70kN/m2)	— m2
[取水體		
番号	下流階段部	数量
(1)	岩掘削	— m2
(2)	土砂掘削	0.5 m2
(3)	岩整形	— m
(4)	基面整正	— m
(5)	コア (B<1.0m)	— m2
(6)	コア (1.0m≦B<2.5m)	— m2
(7)	コア (2.5m≦B<4.0m)	— m2
(8)	コア (4.0m≦B)	— m2
(9)	ランダム (B<1.0m)	0. 2 m2
(10)	ランダム (1.0m≤B<2.5m)	— m2

工事名	R 7 吉耕 ため池		也 (担い手確保型)		
路線名等	第 1	金清池 地[≖		
工事箇所	阿;	皮市市場町尾	開		
図面名	取水設	取水設備工 土工図 (3/4)			
縮尺	1:100	図面番号	13		
会社名					
事業者名	徳島県農林水産	部東部農林才	k産局<吉野川>		

[堤体]	上工控制

番号	下流階段部	数量
/AY/	⊐ァ (4.0m≦B)	— m
(8)	ランダム (4.0m≦B)	— п
(c)	改良盛土 (C=70kN/m2)	— п
ΓĦ∇7k≌	&備+丁]	

(2)	土砂掘削	0.5 m2
(3)	岩整形	— m
(4)	基面整正	— m
(5)	コア (B<1.0m)	— m2
(6)	コア (1.0m≦B<2.5m)	— m2
	コア (2.5m≦B<4.0m)	— m2
(8)	⊐ア (4.0m≦B)	— m2
(9)	ランダム (B<1.0m)	0.2 m2
(10)	ランダム (1.0m≦B<2.5m)	— m2
(11)	ランダム (2.5m≦B<4.0m)	— m2
(12)	ランダム (4.0m≦B)	— m2
(13)	改良盛±C=70 (B<1.0m)	— m2

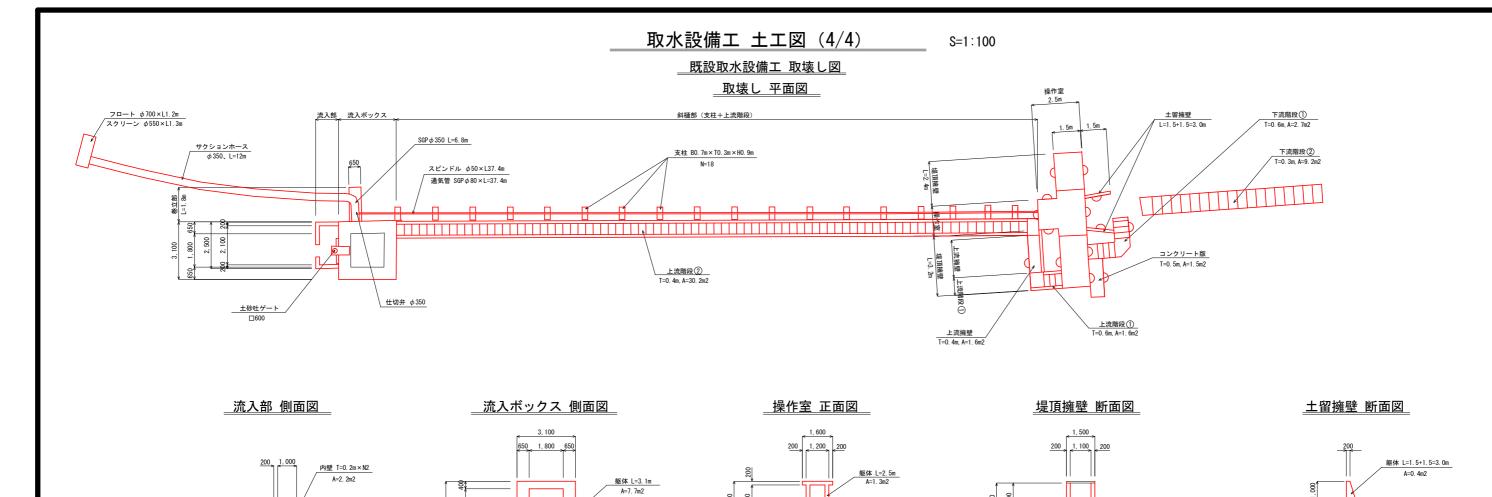

内壁 T=0.65m×N2 A=6.1m2

躯体 L=2.5m A=0.7m2 <u> 內壁 T=0.2m×N2</u> A=1.4m2


200 800 200


1, 200


躯体 L=2.4+3.2=5.6m A=1.1m2


工事名	R 7 吉耕 ため池		也 (担い手確保型)
路線名等	第 1	金清池 地[×
工事箇所	阿汶	皮市市場町尾	開
図面名	取水設	備工 土工図	(4/4)
縮尺	1:100	図面番号	14
会社名			
事業者名	徳島県農林水産	部東部農林/	k産局<吉野川>


ゲート詳細図 (1/5) A 一断面 S=1:5 平面図 鋳鉄製スライドゲート 1000×1000 据付図 S=1:15 有効径 φ1000 ※ ゲート、斜樋管、鋼材類は、支給品である。 <u>サシ筋 D16</u> (14本) 本体(FC200) 弁座(C3604) フレーム(SUS304) 正面図 <u>断面図</u> S=1:15 S=1:15 押工板(FC200) クサビライナ—(C3604) スピンドルカバー 80A(SGP白) 手動開閉装置(水没型) BRW-40LS型 (ストッパー付) __B - 断面__ C130 × 65 × 6 (SUS304) C200 × 100 × 10 (SUS304) スピンドル径 有効径 φ1000 ϕ 60 (SUS304) 吊金具 <u>C - C</u> S=1:5 (SCS13) В A 水圧 ▽ EL. 108. 23 水圧 ⊦_c 工事名 R7吉耕 ため池 第1金清池 堤体工事(担い手確保型) 1300 路線名等 第1金清池 地区 阿波市市場町尾開 1250 図面名 ゲート詳細図 (1/5) 図面番号 縮尺 事業者名 徳島県農林水産部東部農林水産局<吉野川>

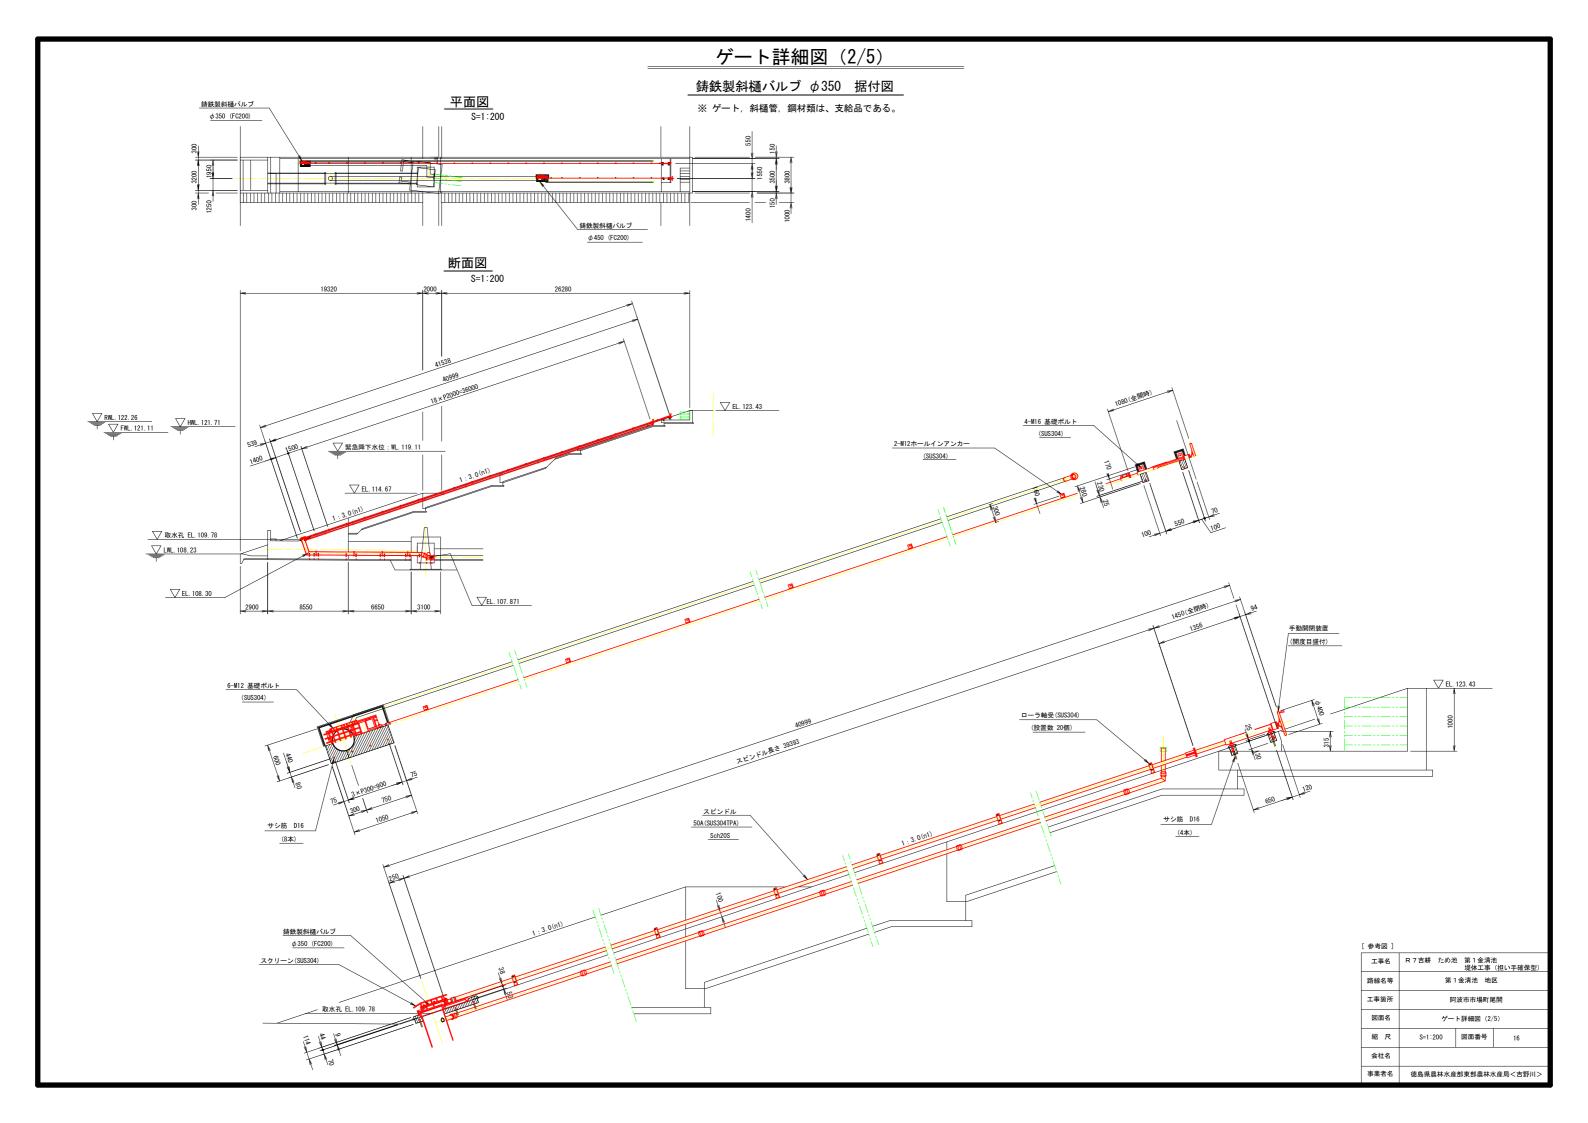


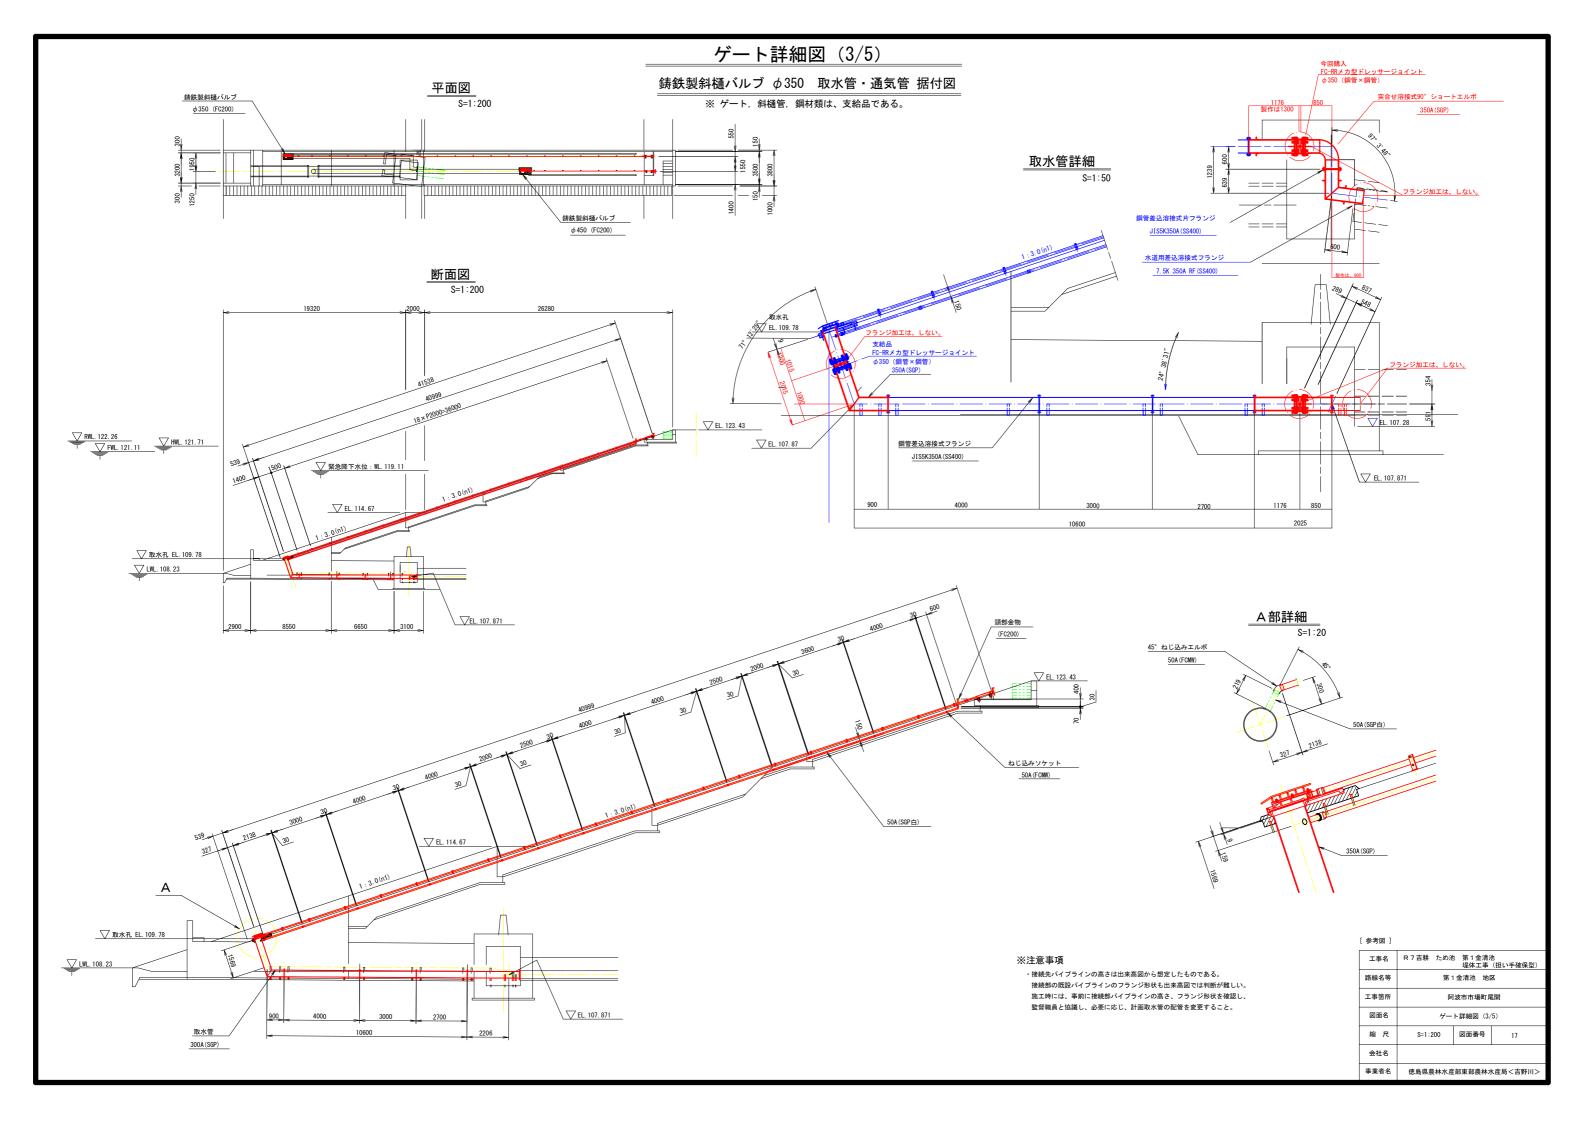


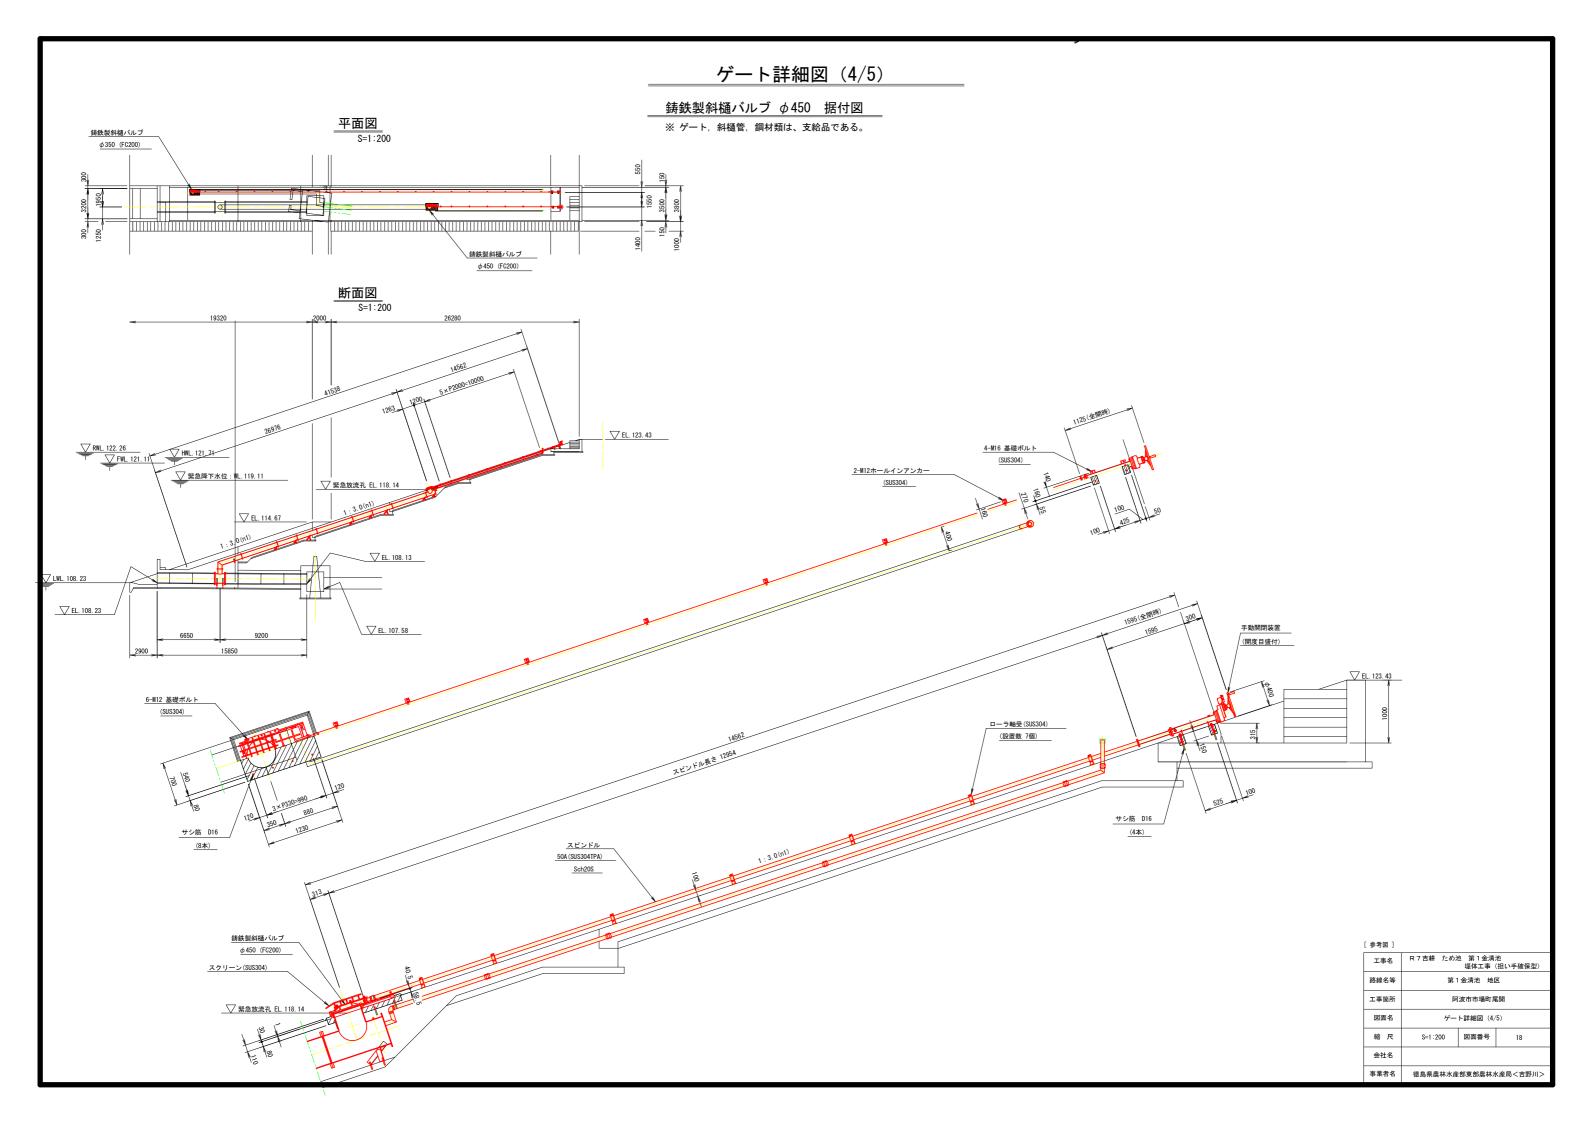

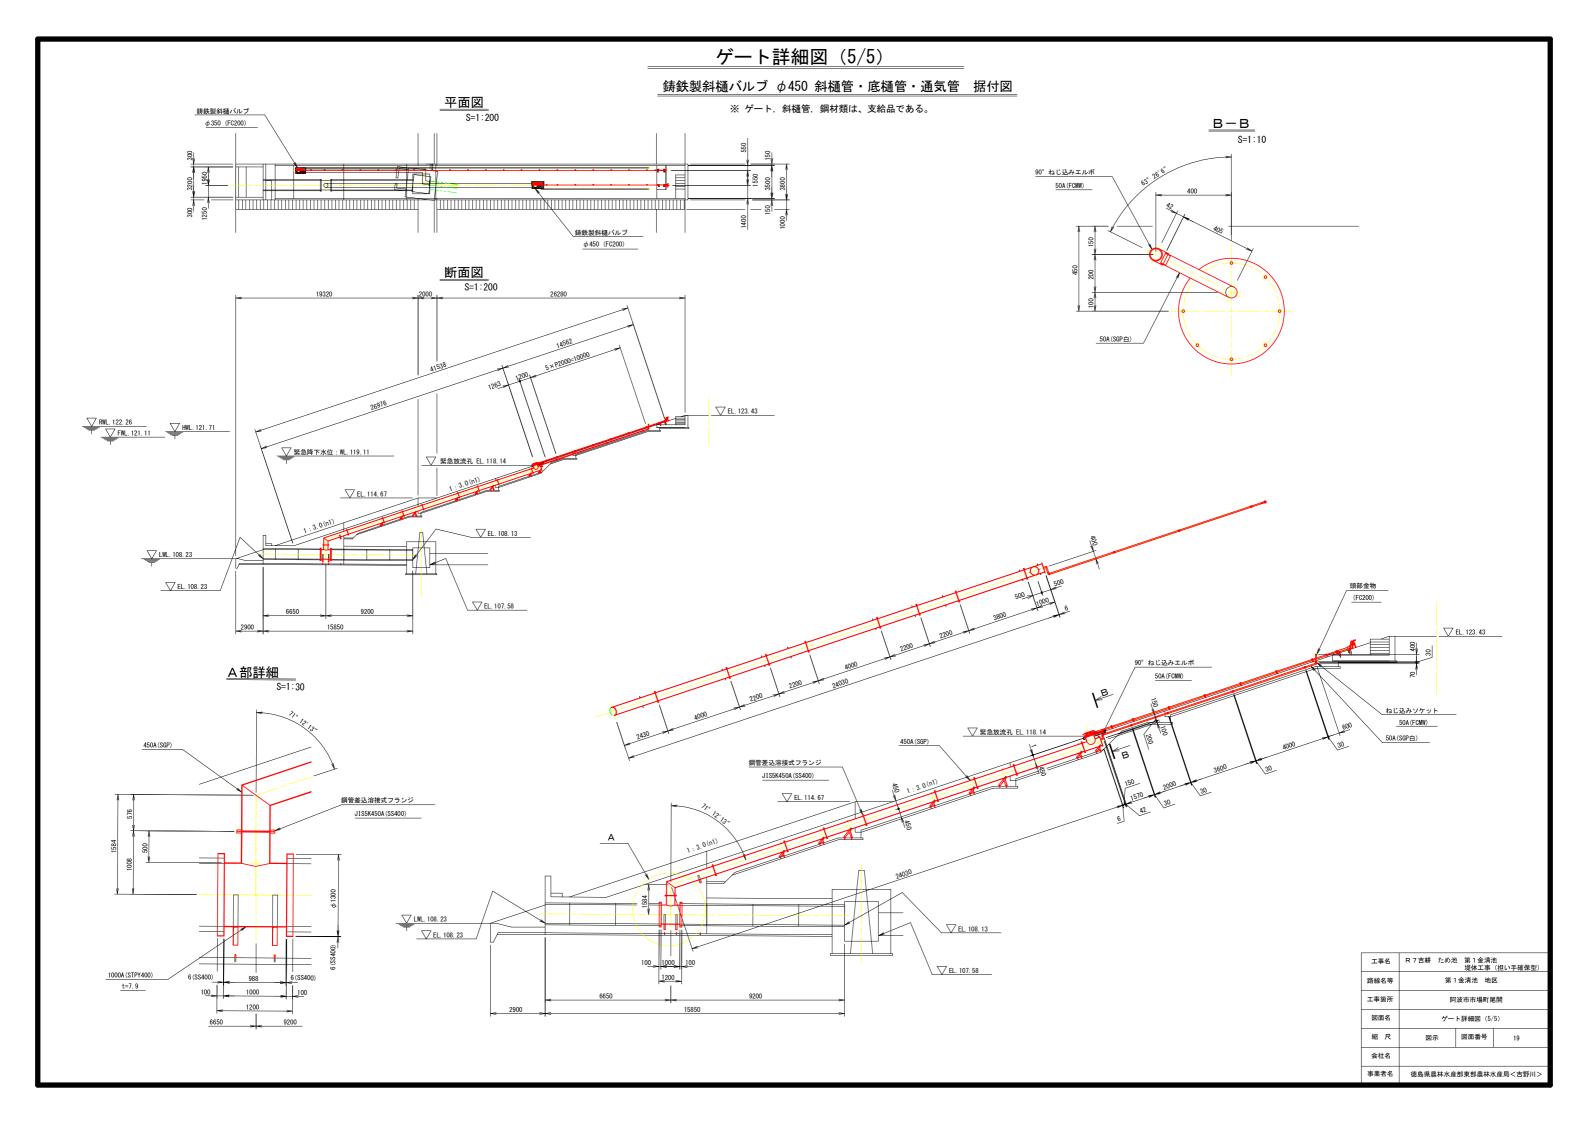

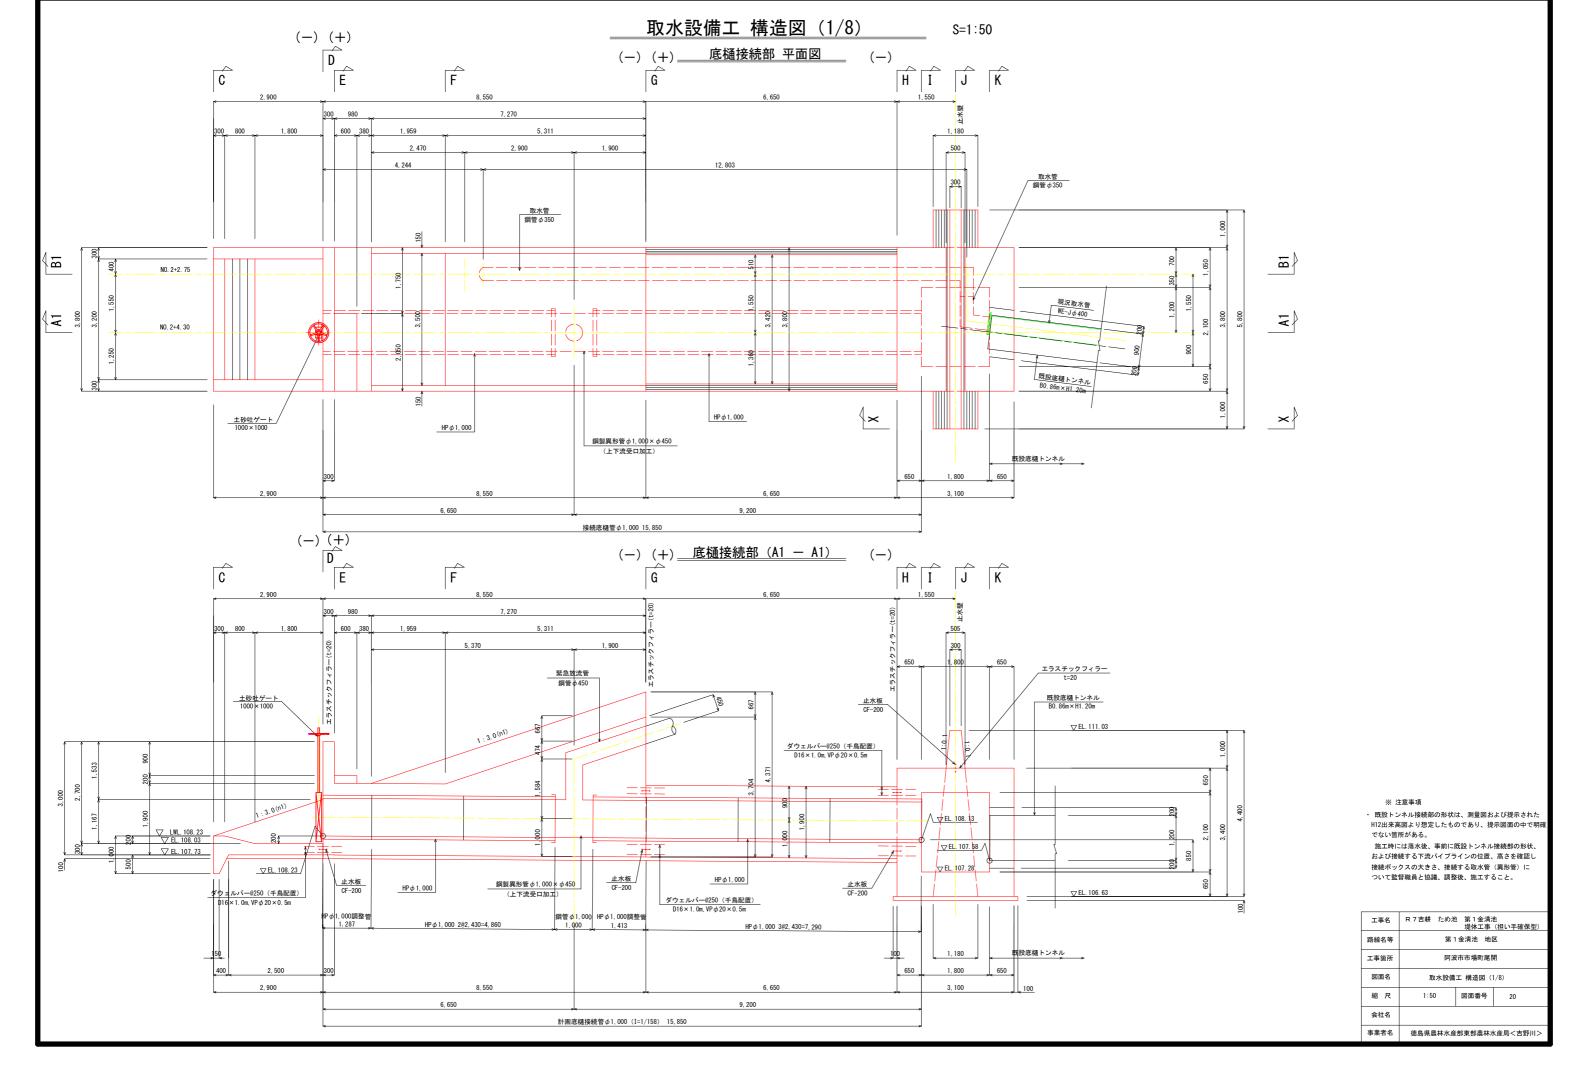

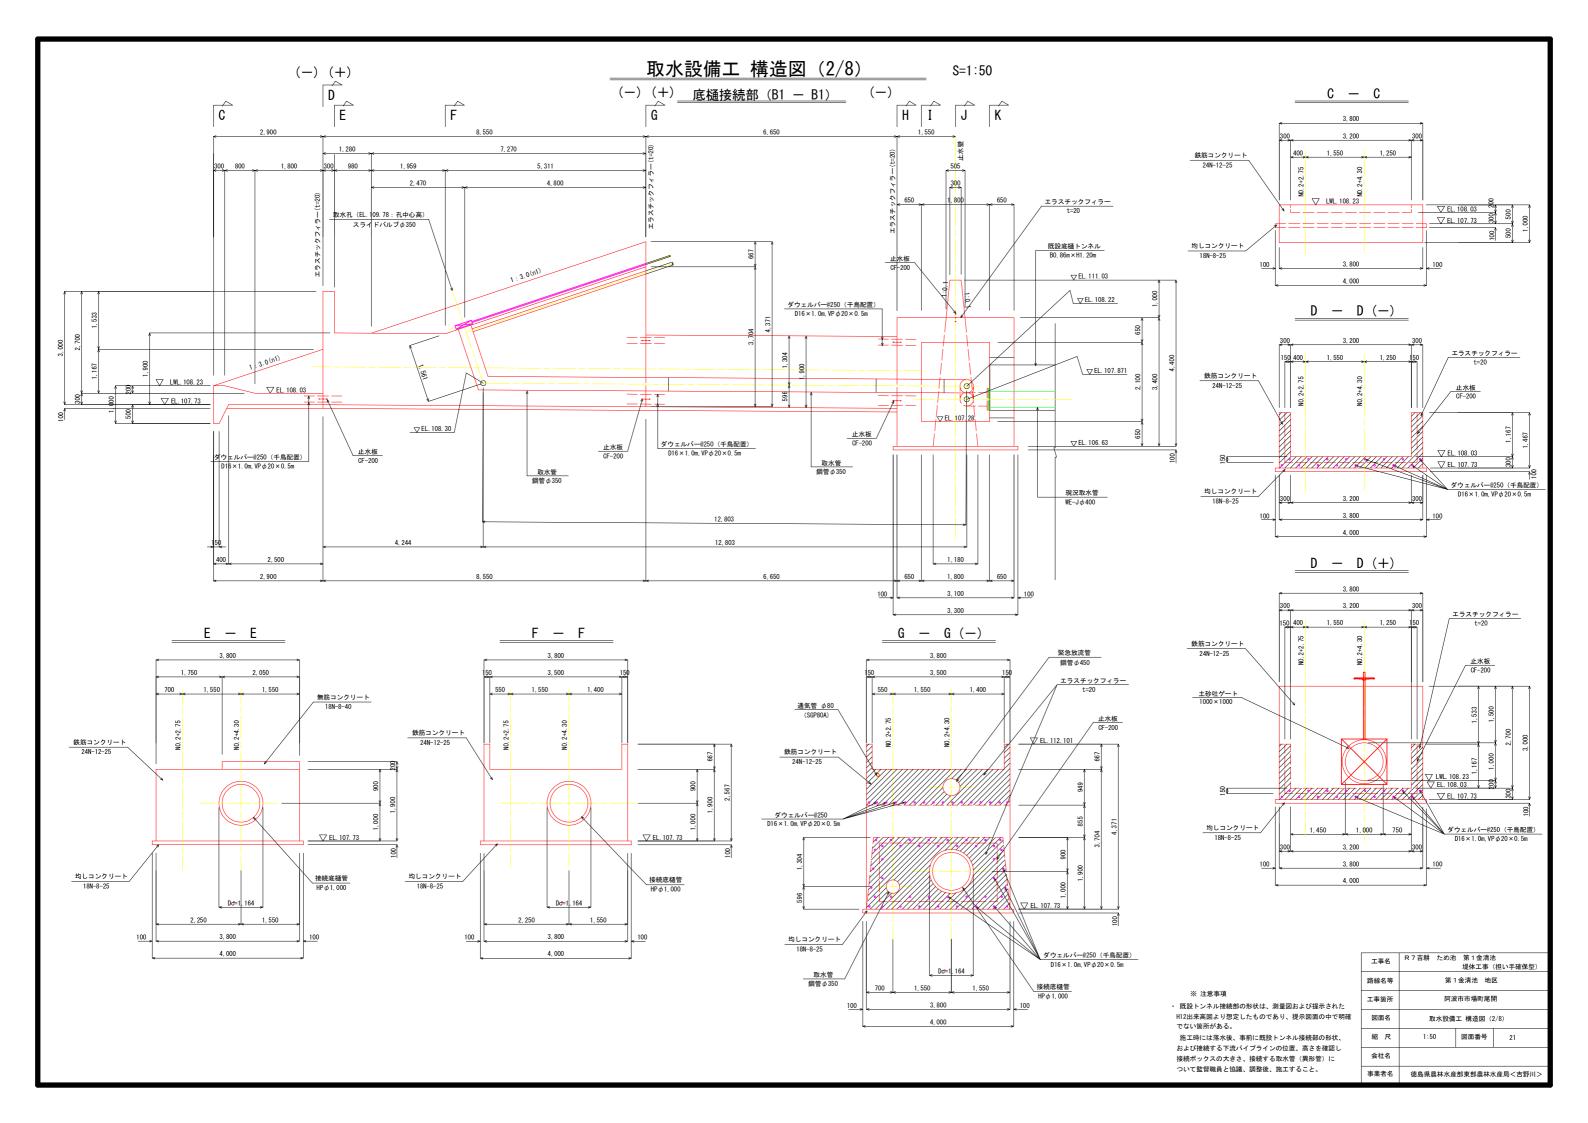

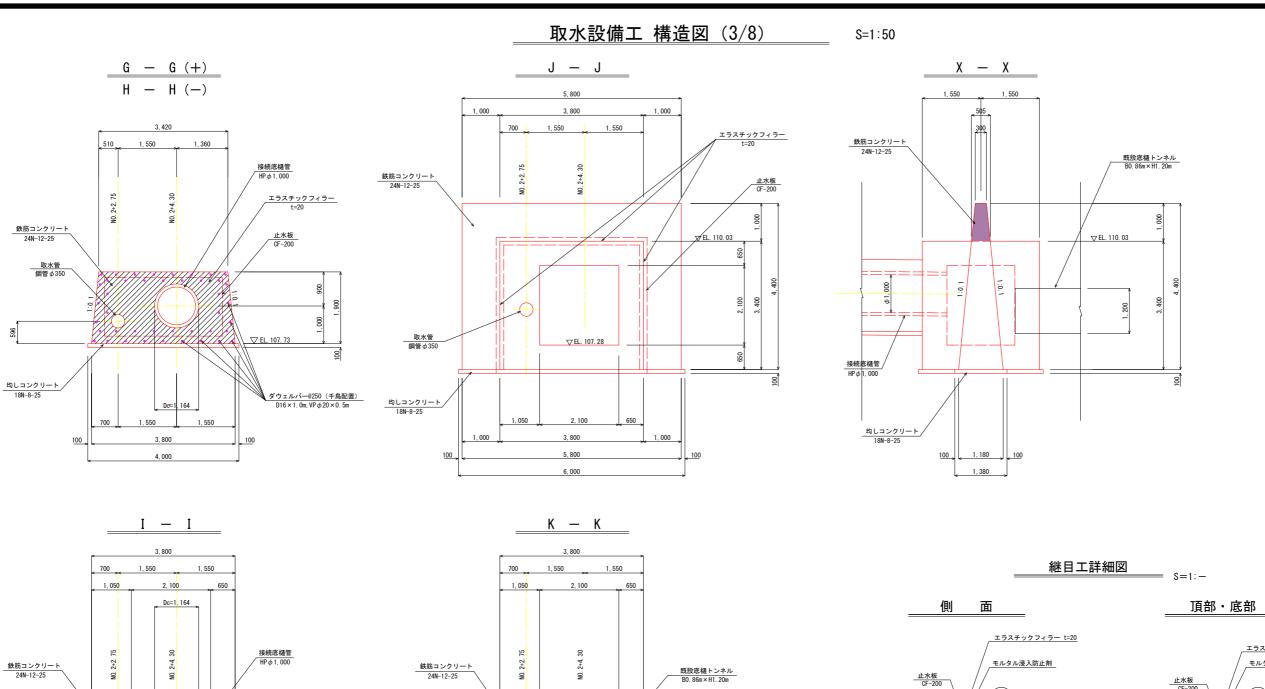

▽EL. 110. 03

現況取水管 WE-J φ 400

手

取水管 鋼管 Ø 350

<u>均しコンクリート</u> 18N-8-25


▽EL. 110.03

▽ EL. 107. 28

3, 800 4, 000

1, 050


均しコンクリート 18N-8-25 ▽EL. 108. 13

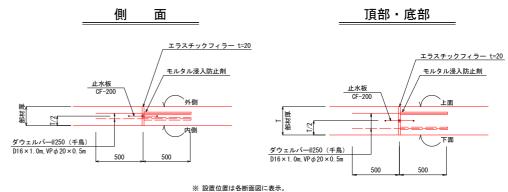



※ 注意事項


- ・ 既設トンネル接続部の形状は、測量図および提示された H12出来高図より想定したものであり、提示図面の中で明確 でない箇所がある。
- 施工時には落水後、事前に既設トンネル接続部の形状、 および接続する下流パイプラインの位置、高さを確認し 接続ボックスの大きさ、接続する取水管(異形管)に ついて監督職員と協議、調整後、施工すること。


工事名	R 7 吉耕 ため池		也 (担い手確保型)
路線名等	第 1	金清池 地[×
工事箇所	阿波	市市場町尾原	H
図面名	取水設備	工 構造図(3/8)
縮尺	1:50	図面番号	22
会社名			
事業者名	徳島県農林水産	部東部農林/	k産局<吉野川>

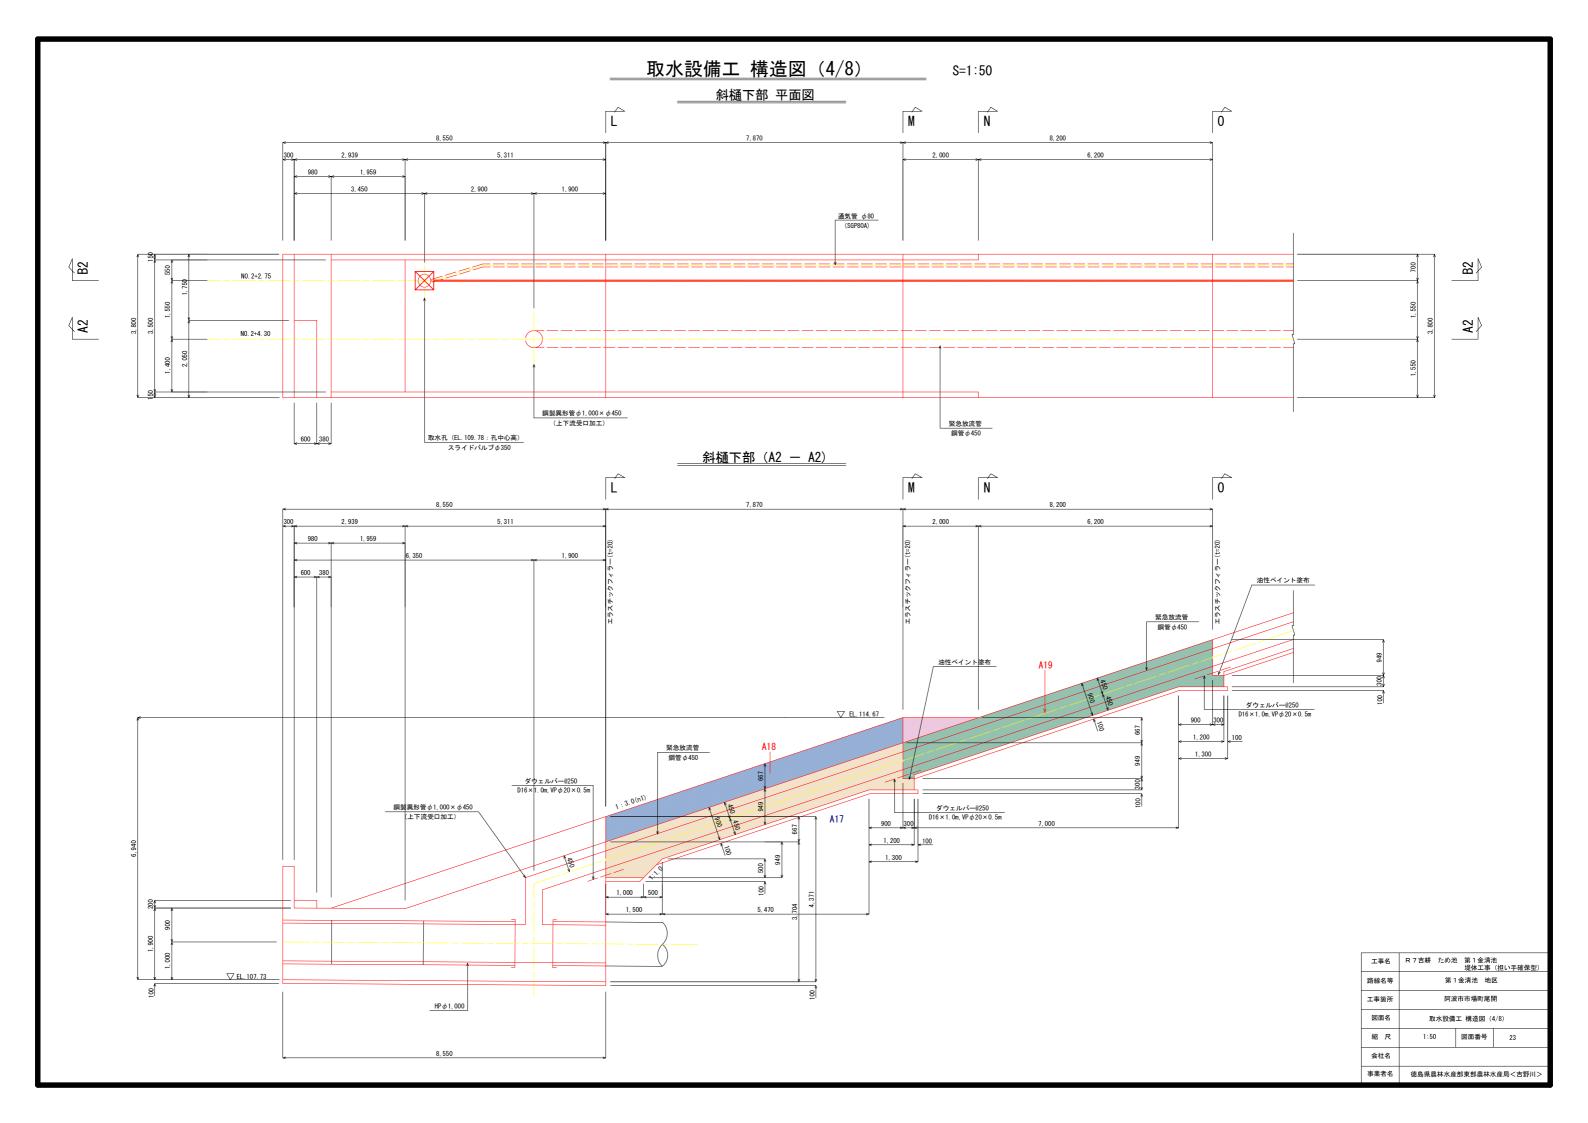


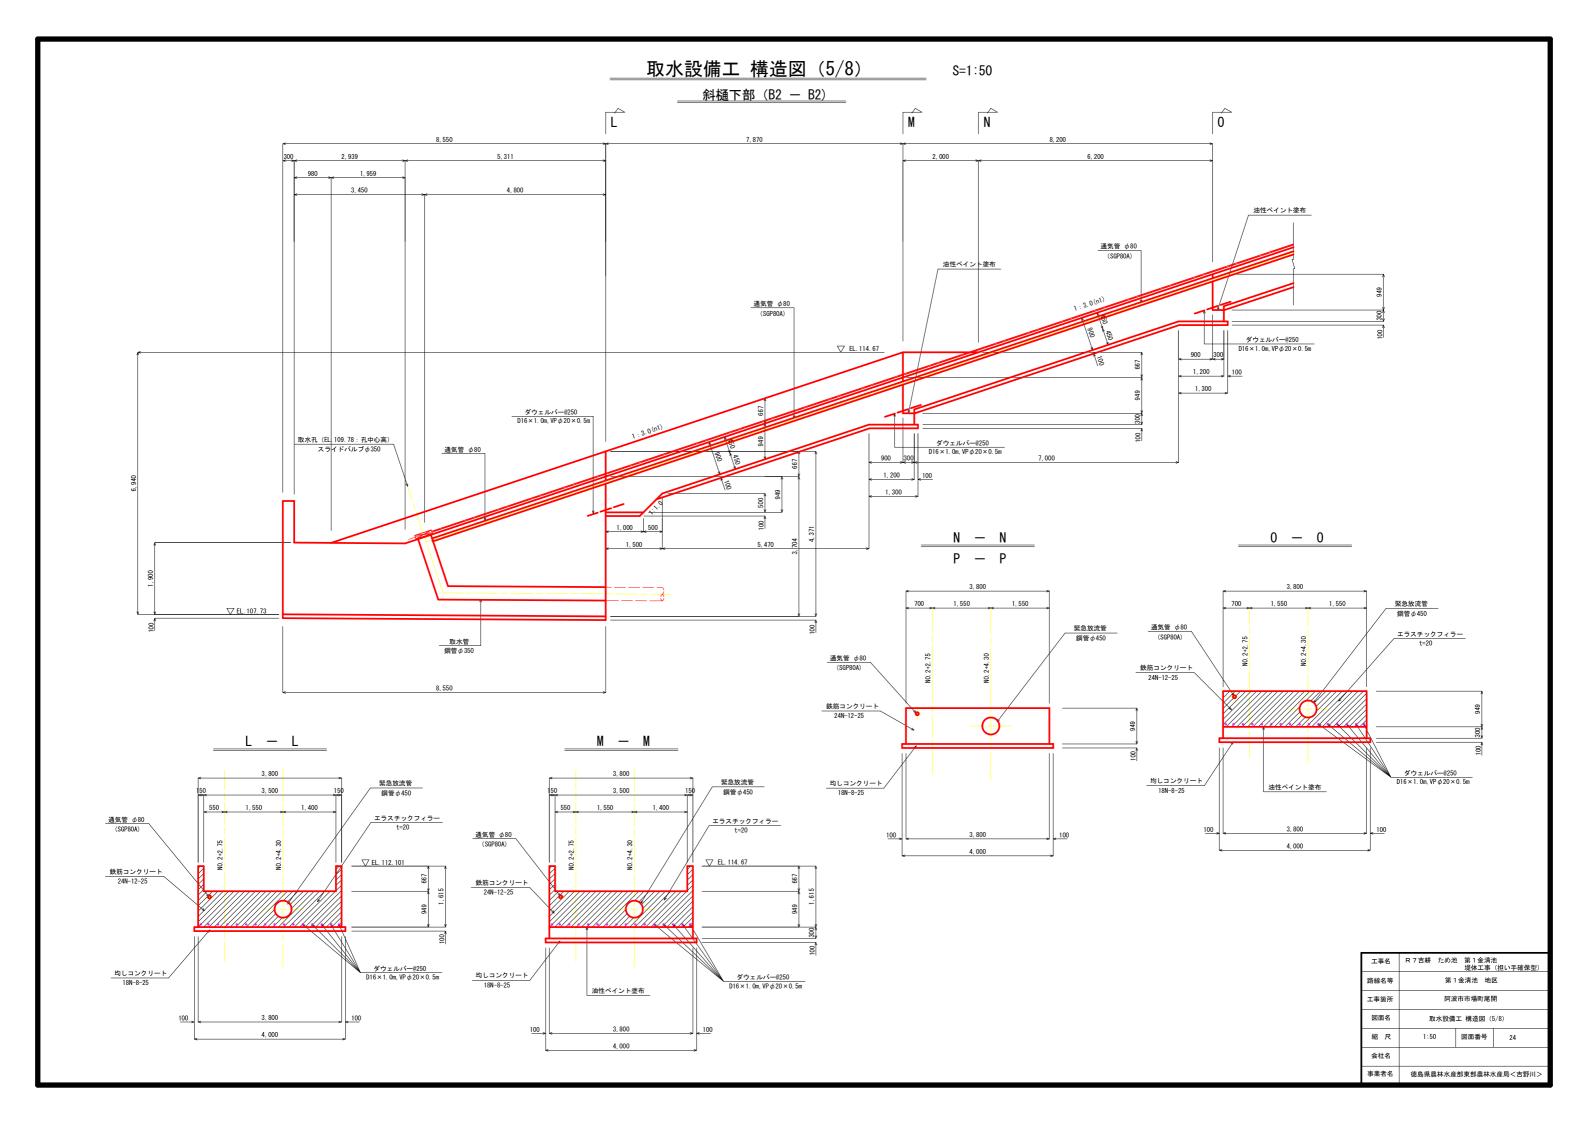


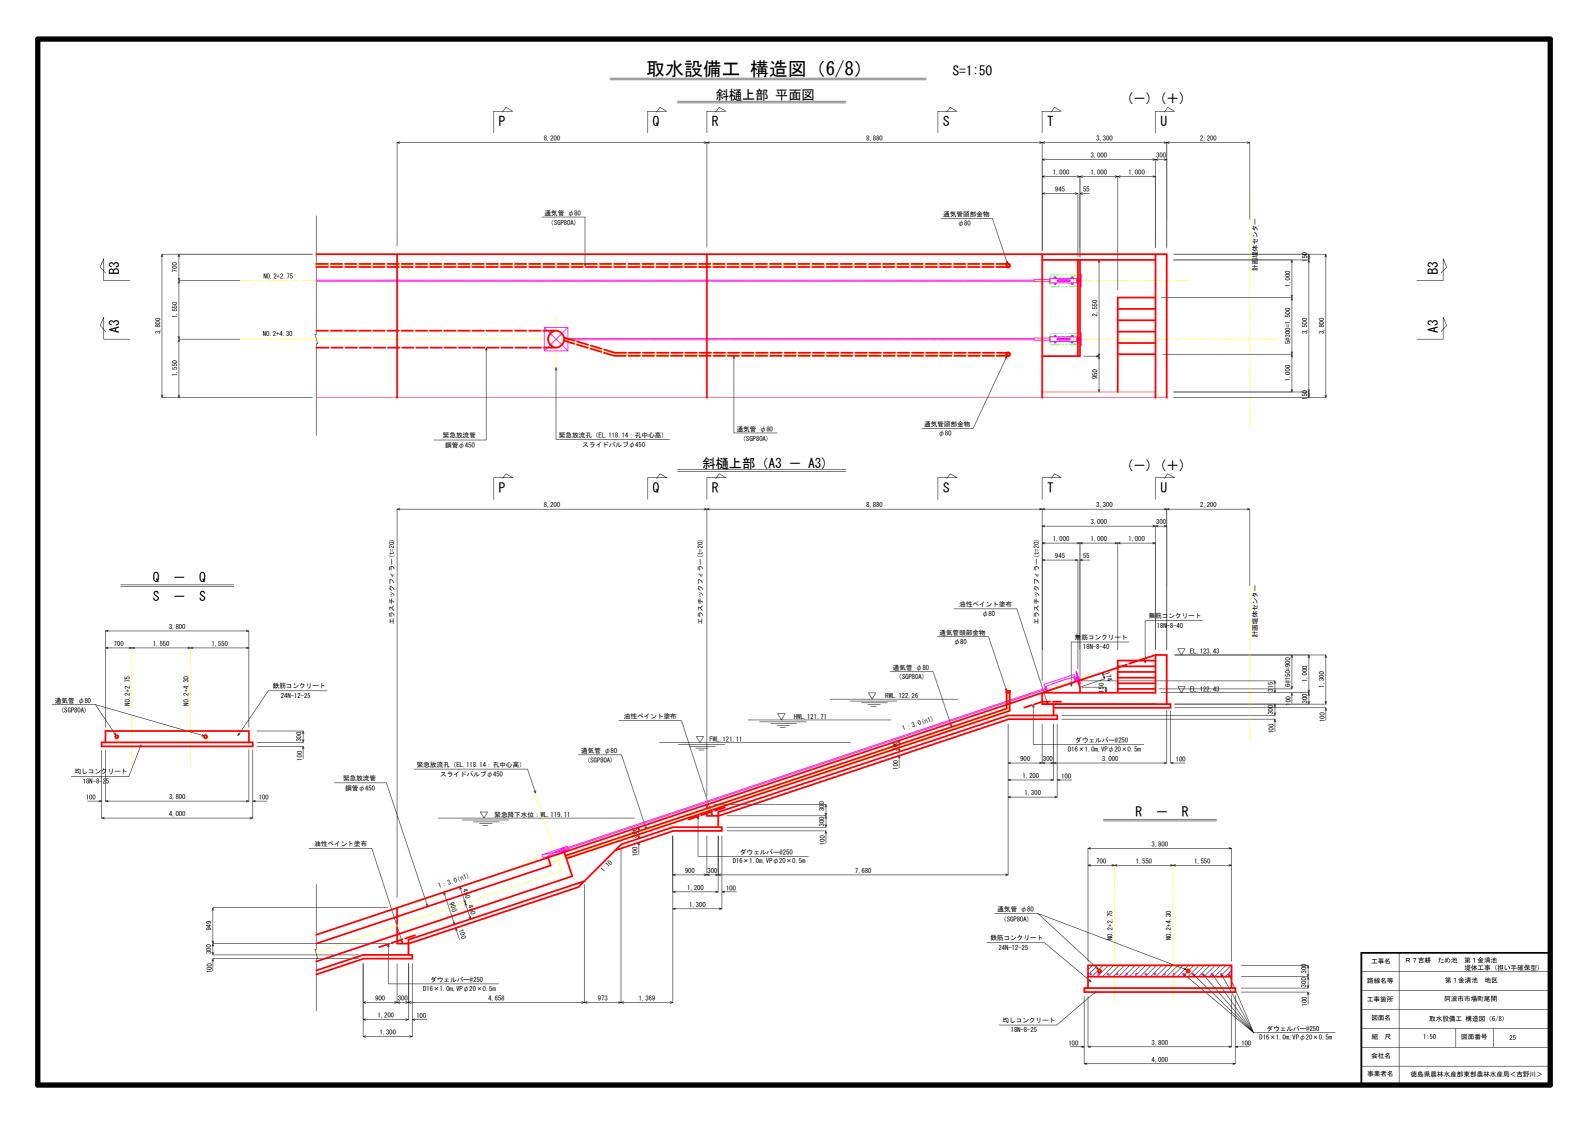


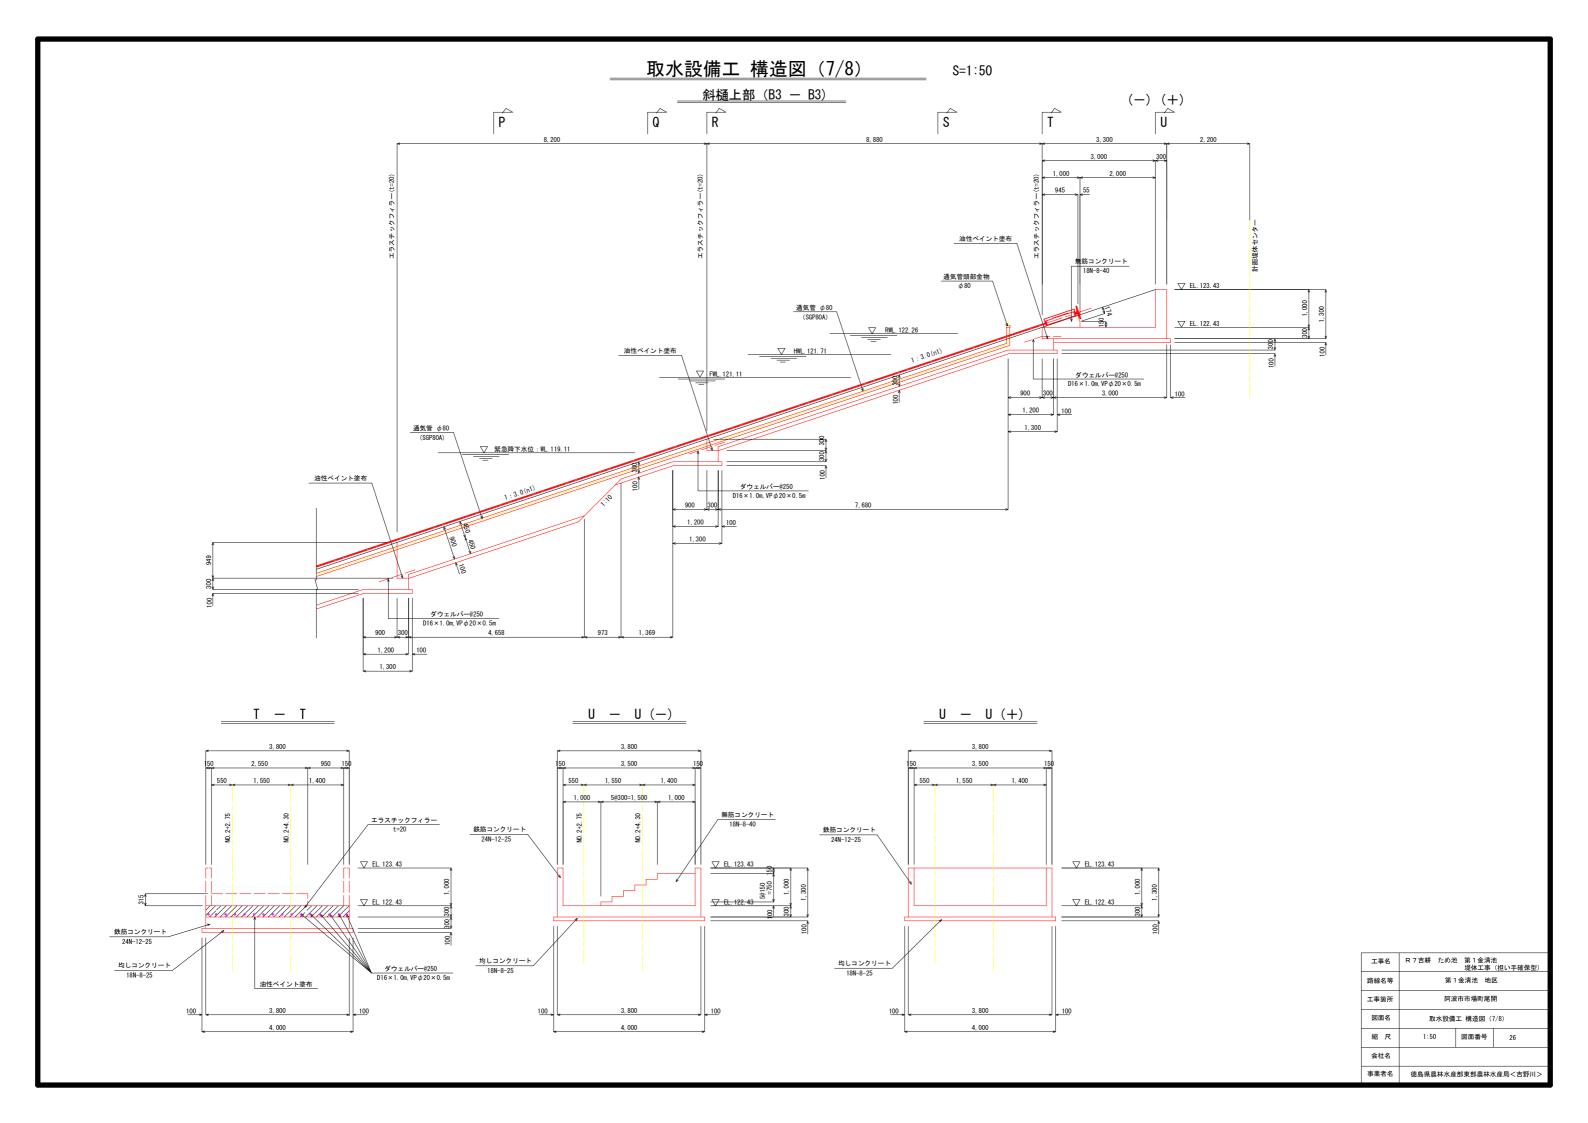


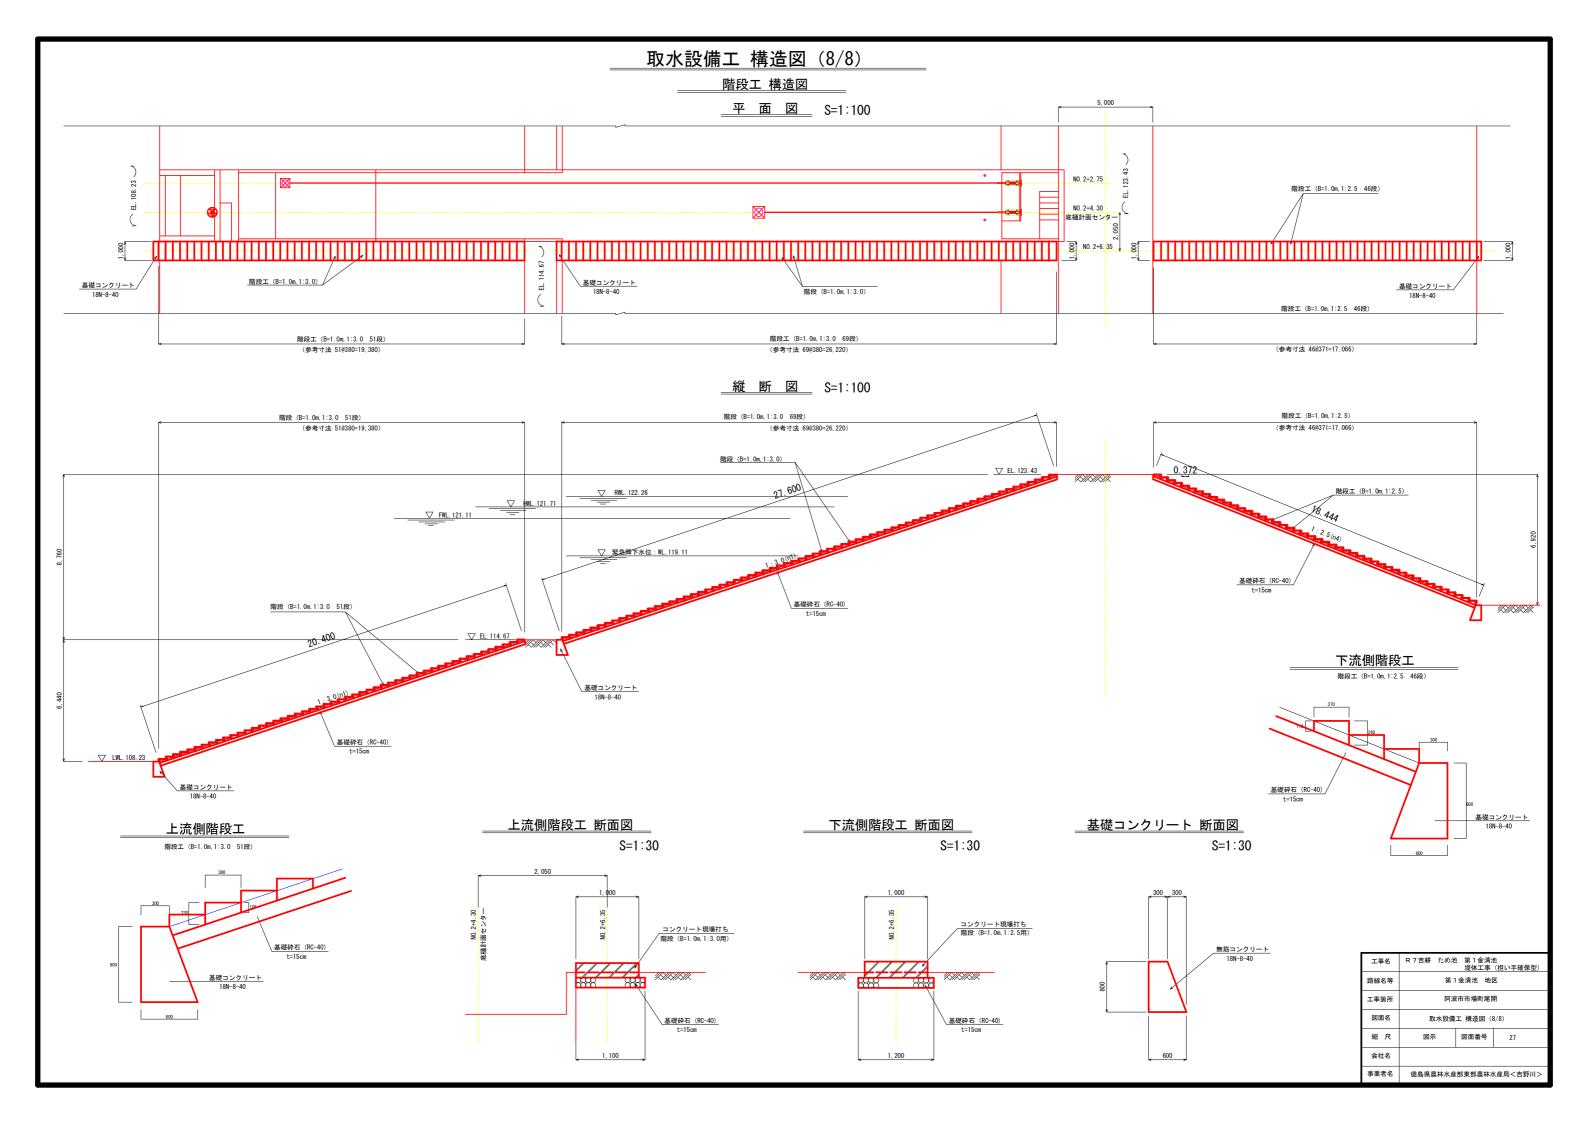


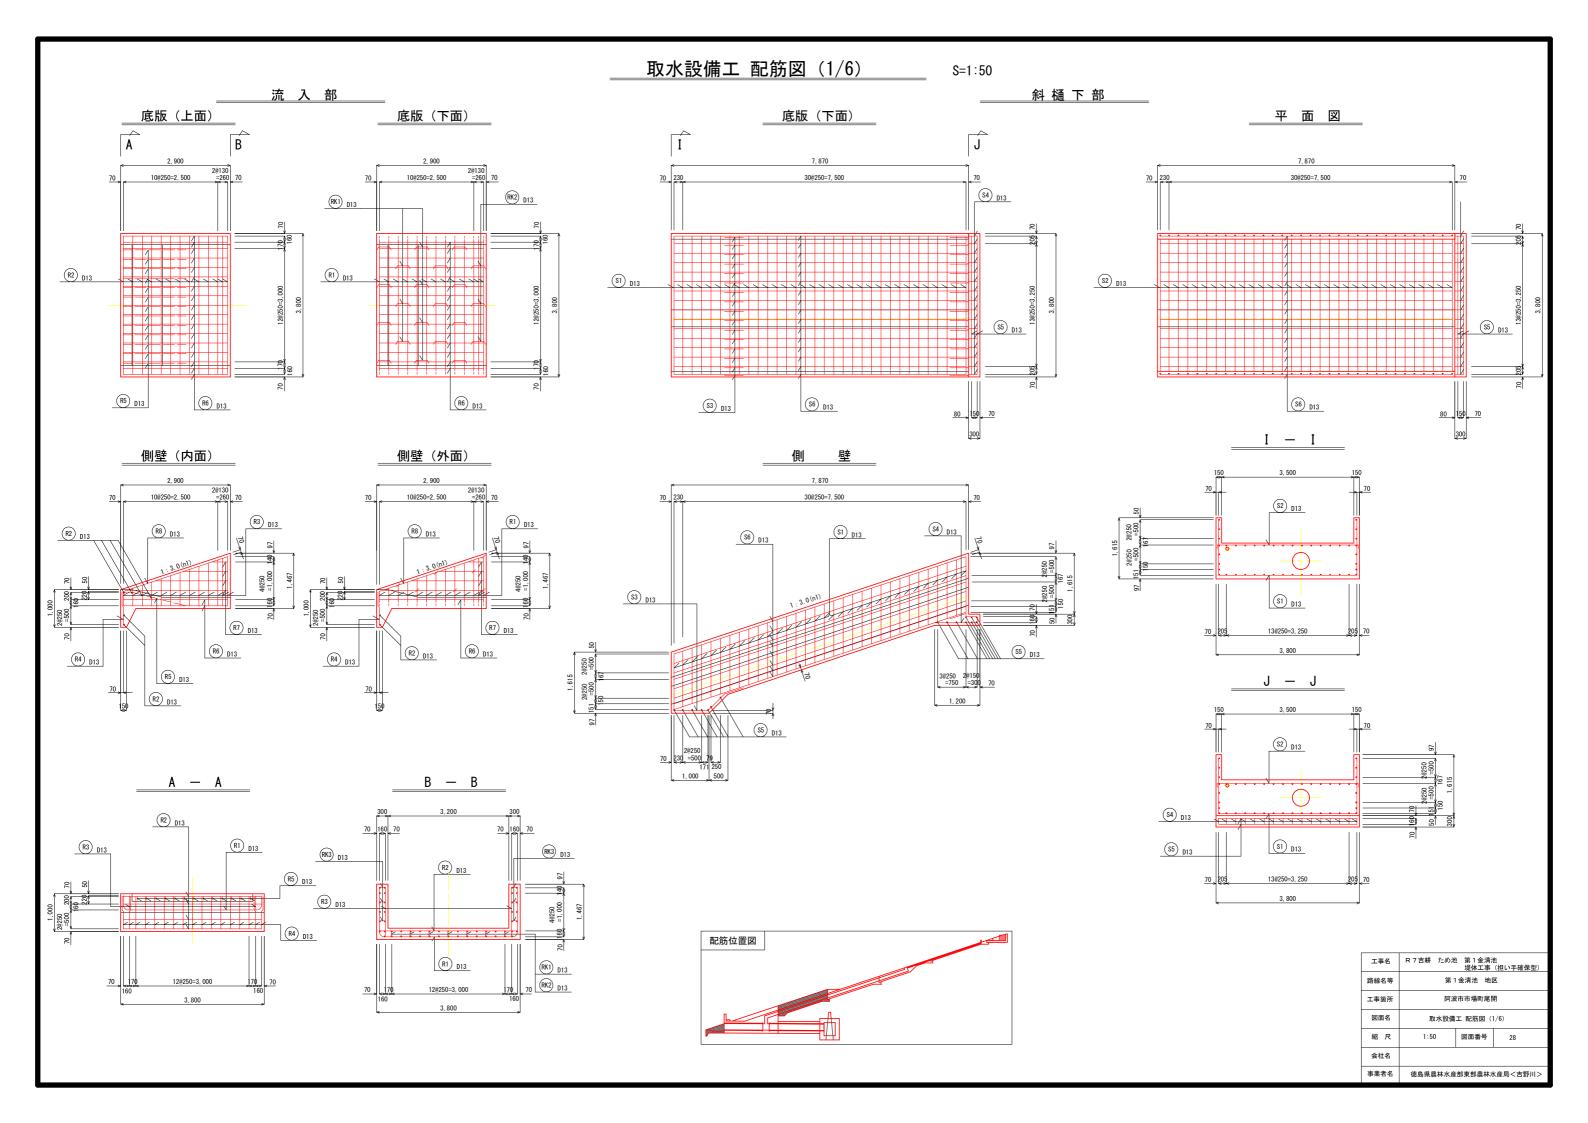


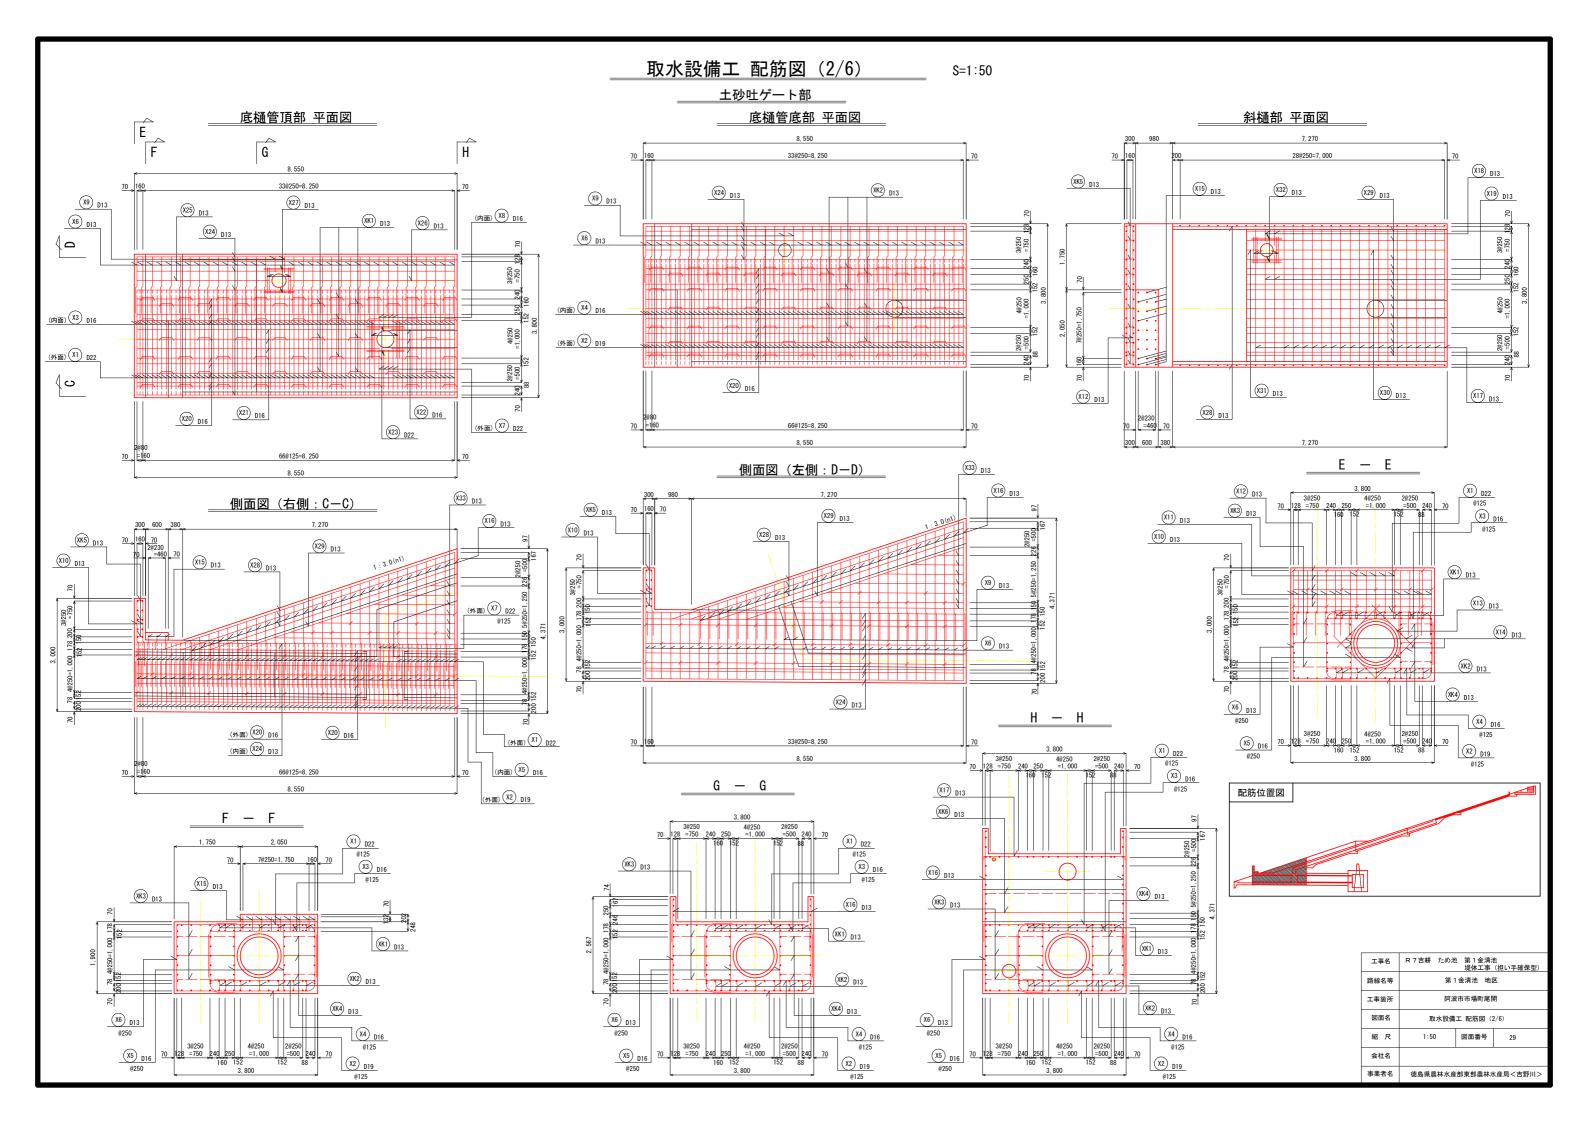


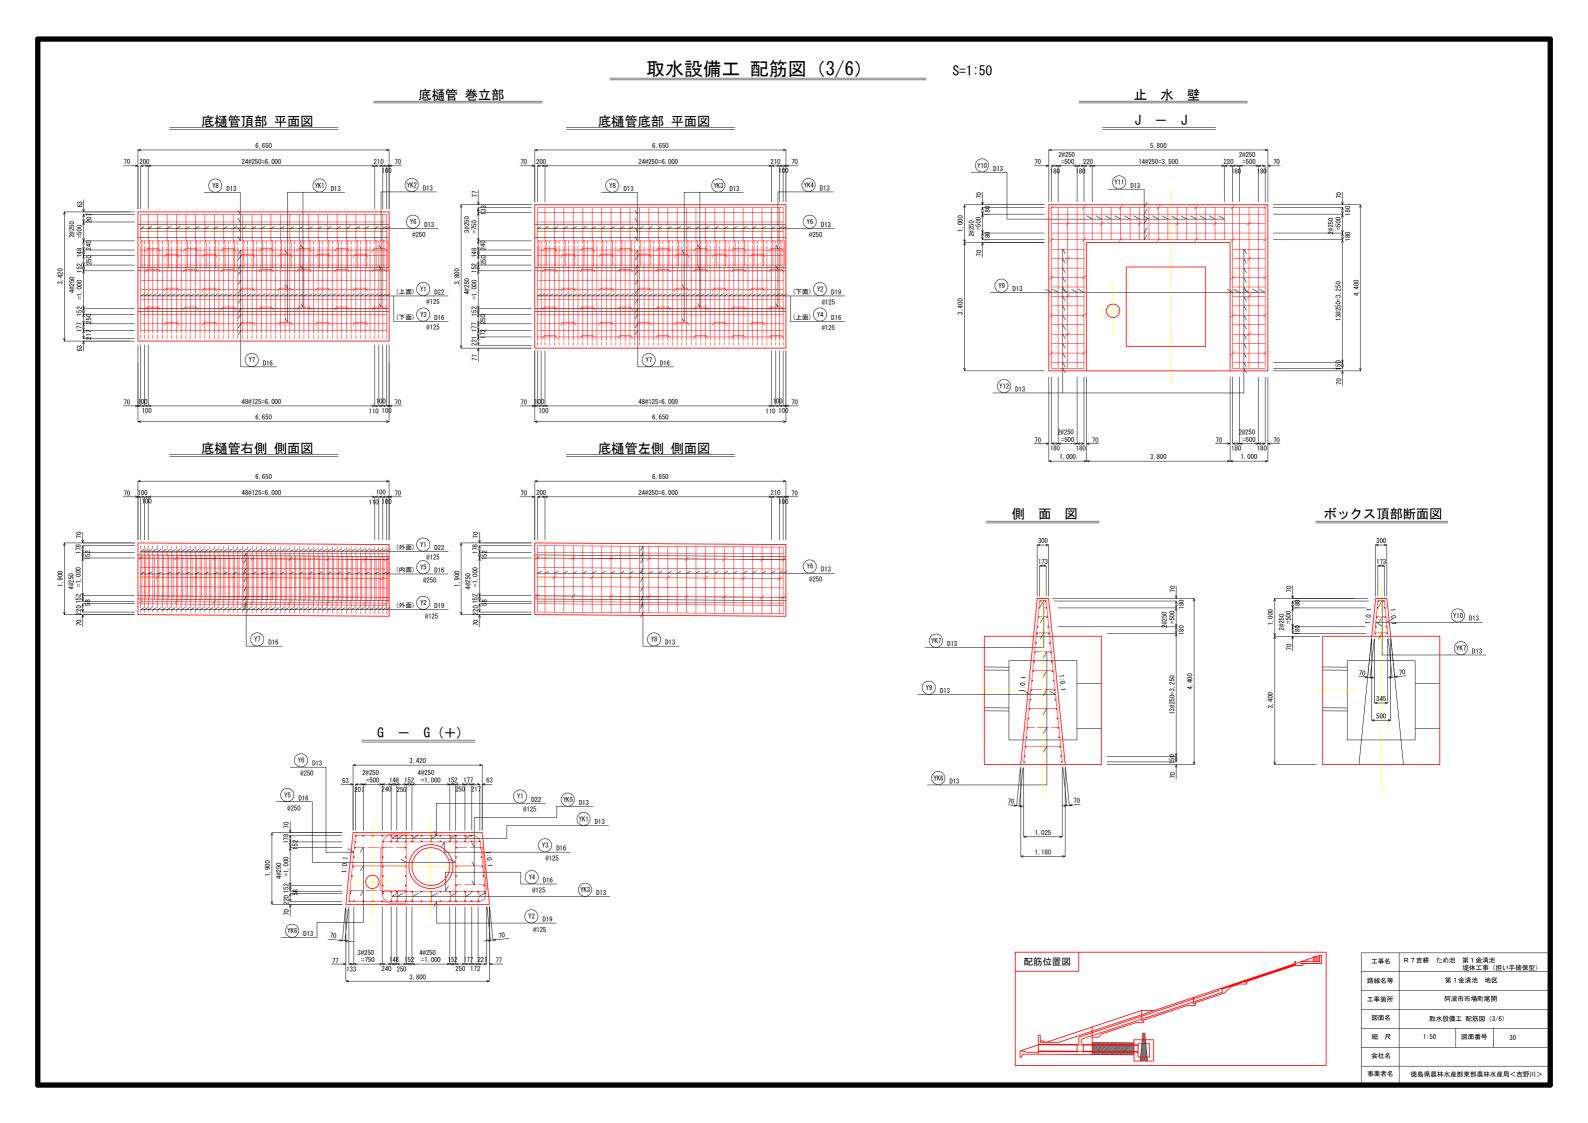

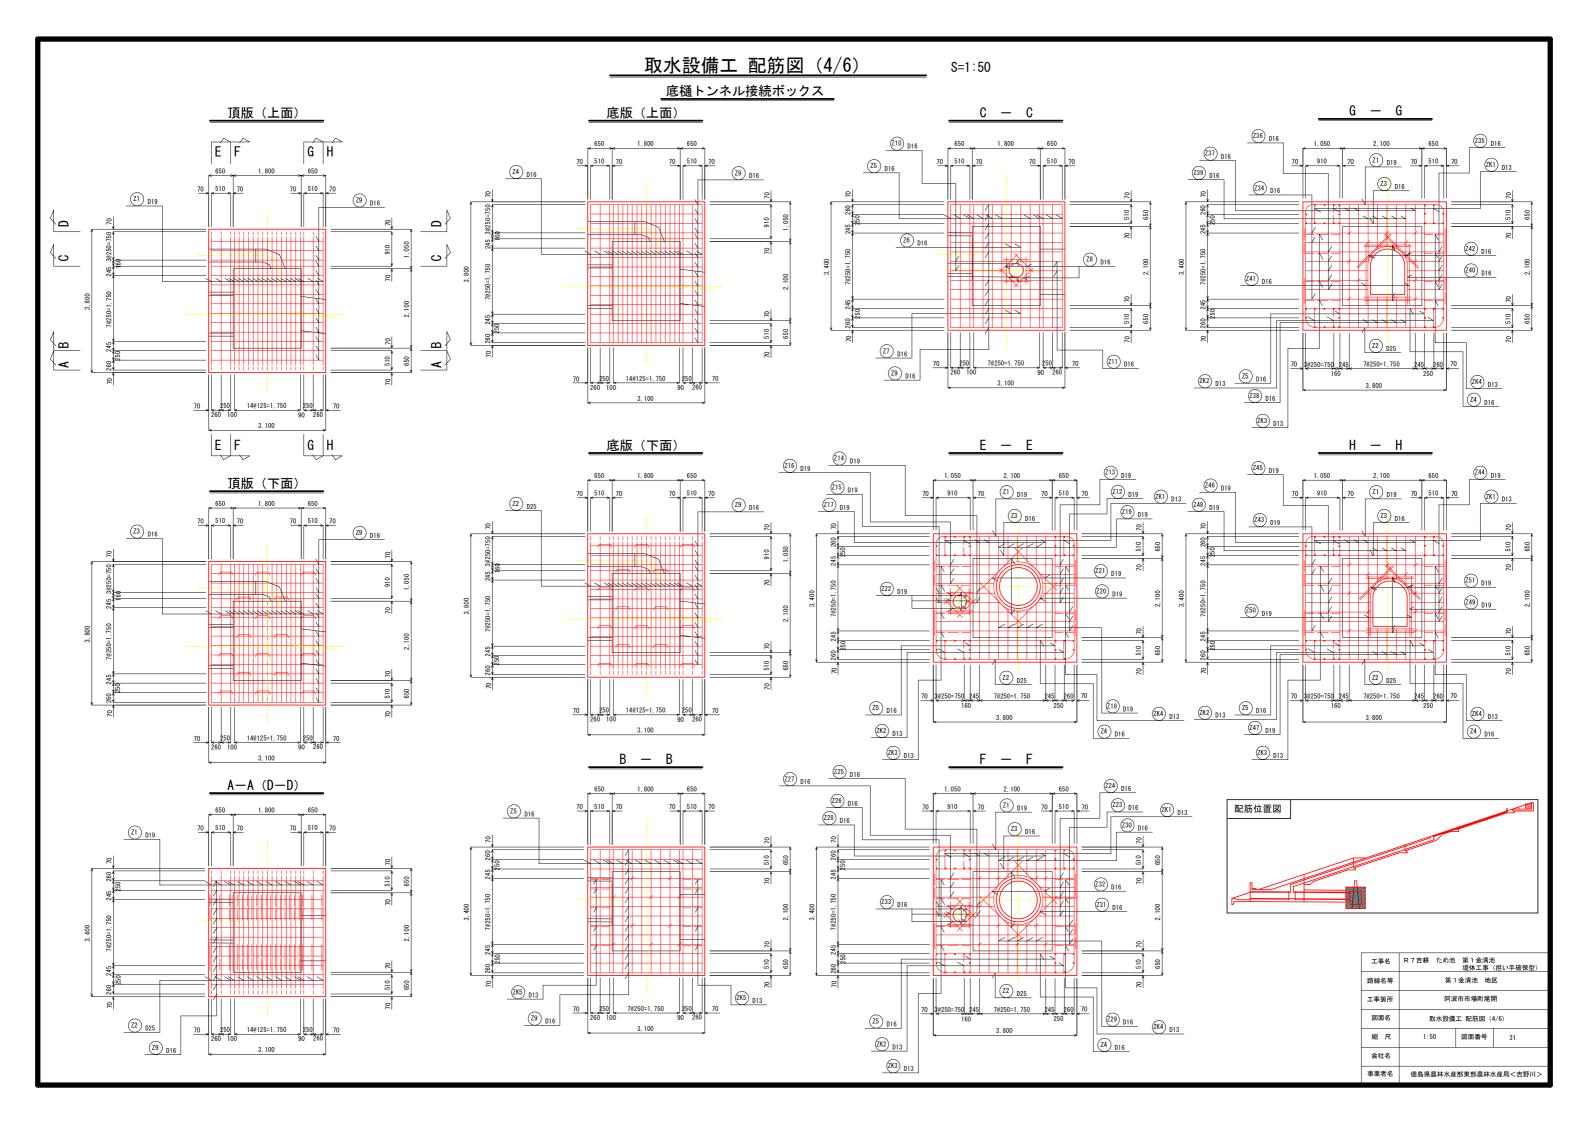

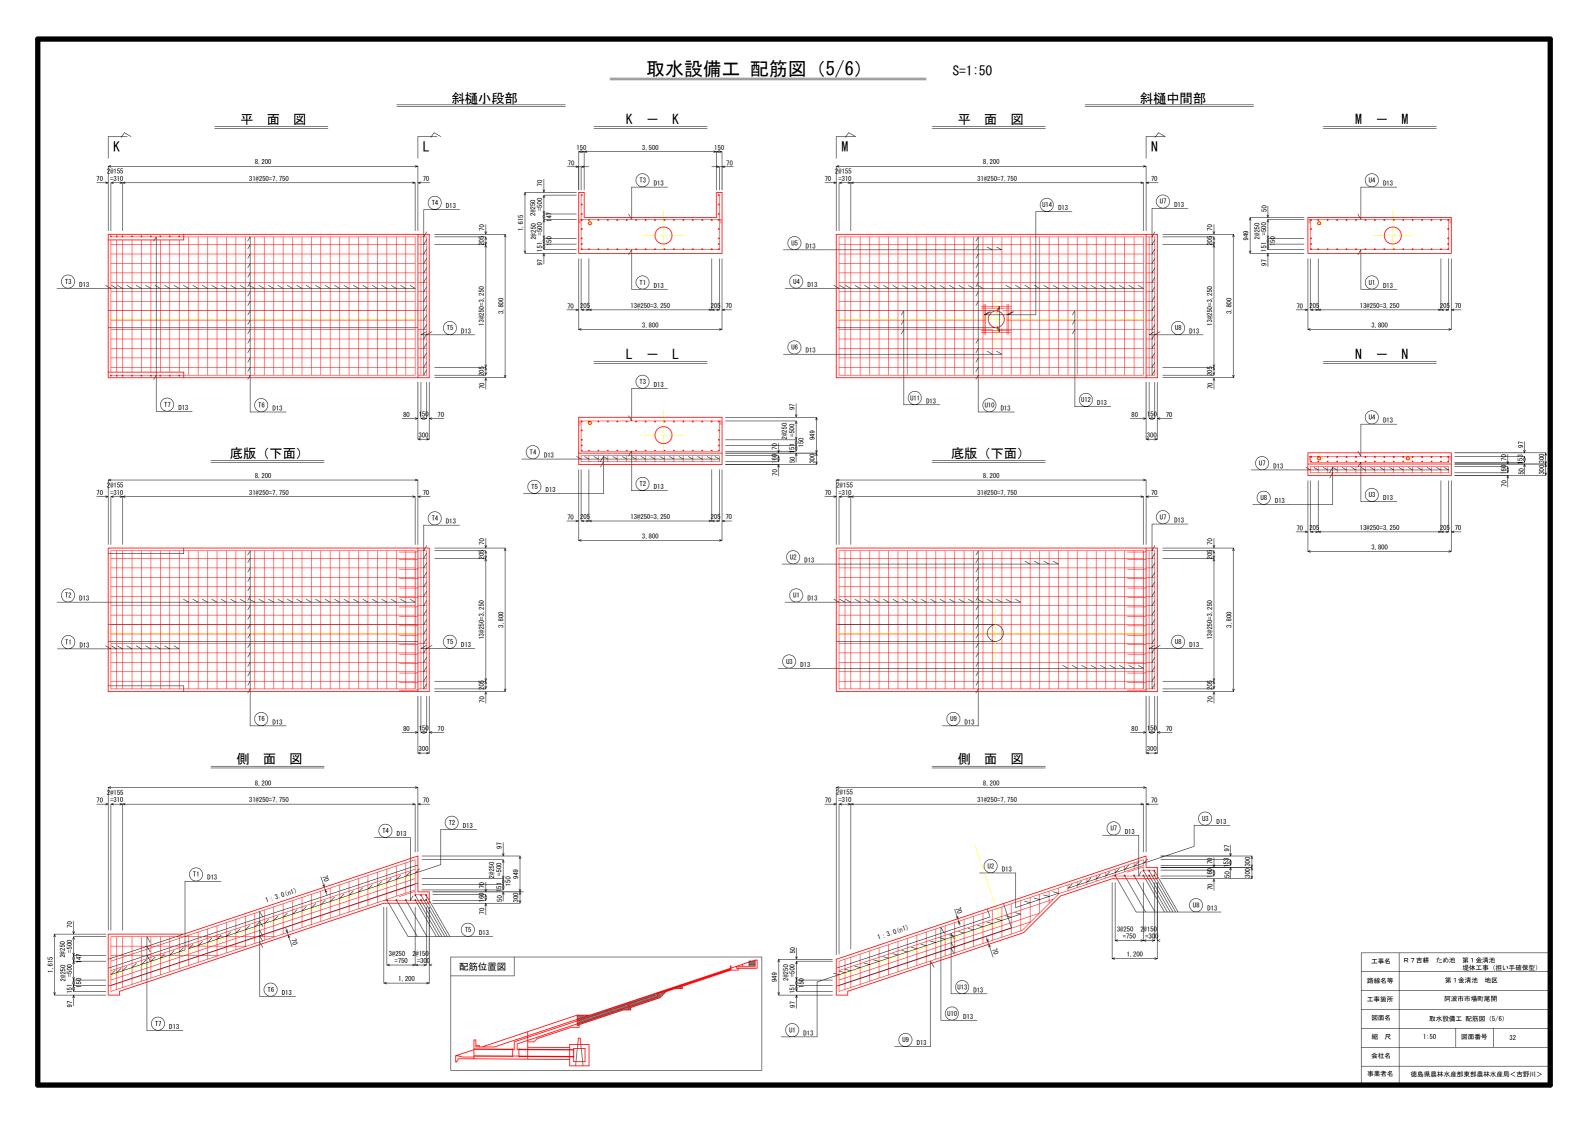

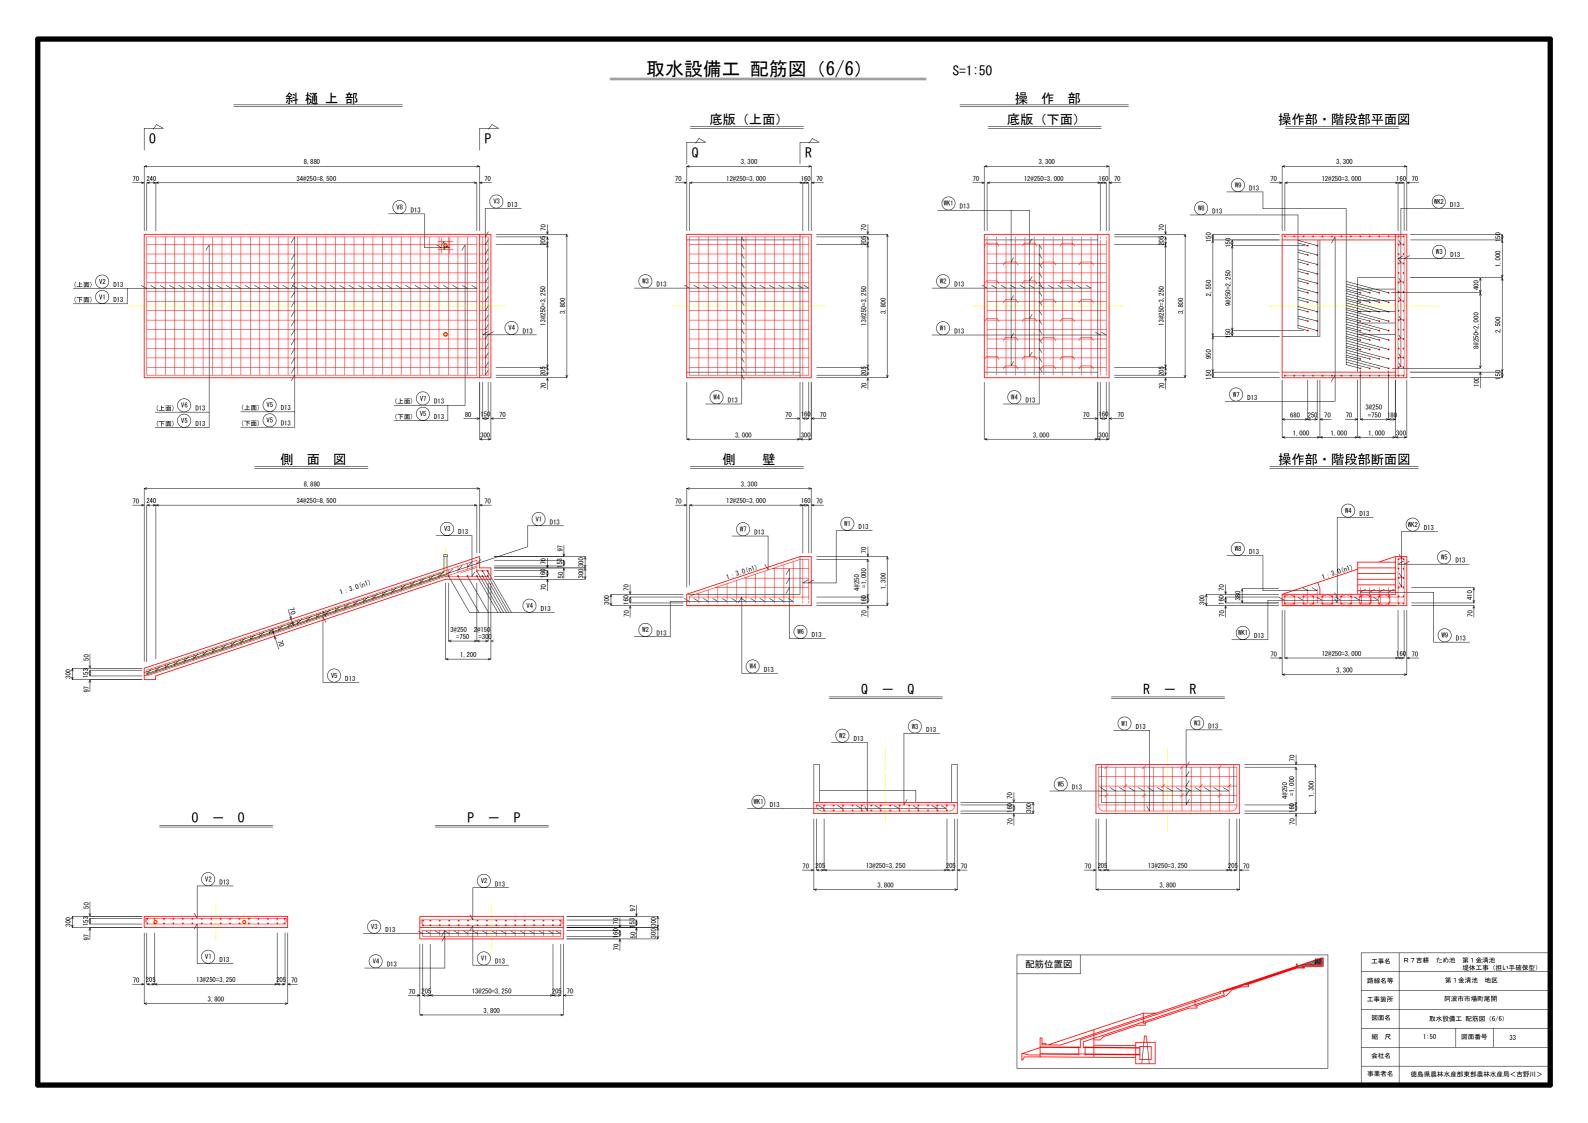


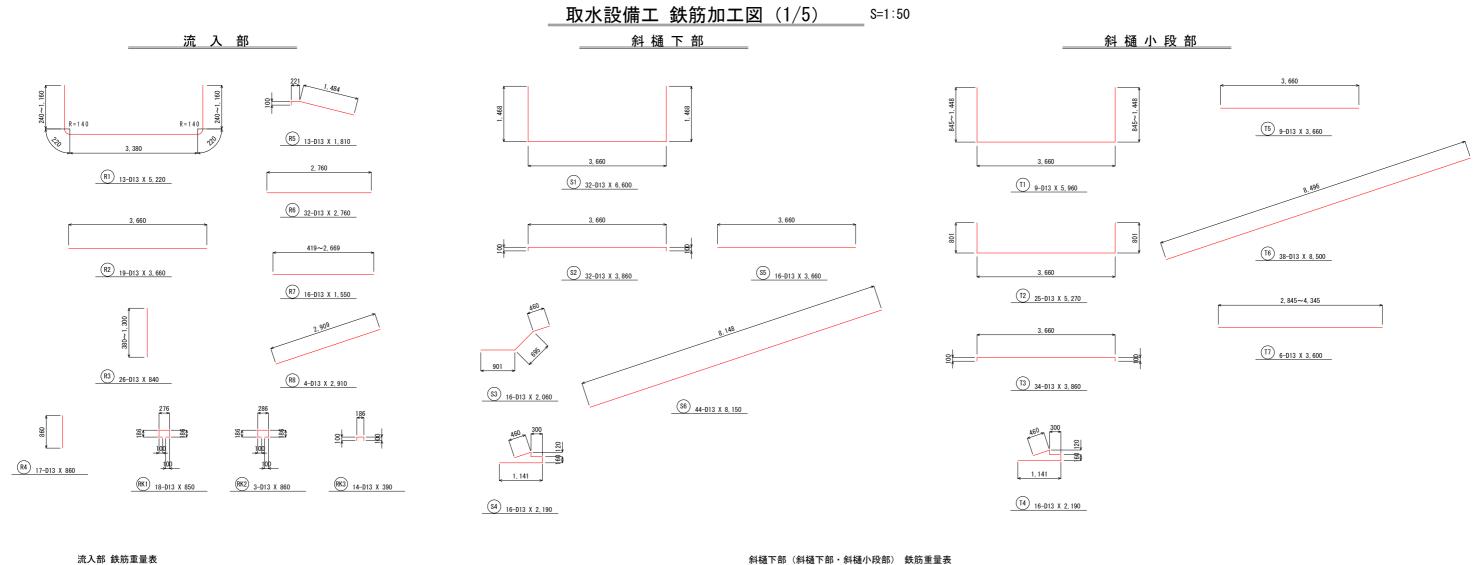

記号	径	長さ (mm)	本数	単位質量 (kg/m)	一本当り質量 (kg/本)	質 量 (kg)	摘要
R 1	D 13	5, 220	13	0. 995	5. 194	68	
R 2	D 13	3, 660	19	0. 995	3. 642	69	
R 3	D 13	840	26	0. 995	0. 836	22	
R 4	D 13	860	17	0. 995	0. 856	15	
R 5	D 13	1, 810	13	0. 995	1. 801	23	
R 6	D 13	2, 760	32	0. 995	2. 746	88	
R 7	D 13	1, 550	16	0. 995	1. 542	25	
R 8	D 13	2, 910	4	0. 995	2. 895	12	
R K1	D 13	850	18	0. 995	0. 846	15	
R K2	D 13	860	3	0. 995	0. 856	3	
R K3	D 13	390	14	0. 995	0. 388	5	
					D 13	345	kg
					合計	345	kg

			小工12回、1.5		人加王里仅	** 0	
記号	径	長さ (mm)	本数	単位質量 (kg/m)	一本当り質量 (kg/本)	質量 (kg)	摘要
S 1	D 13	6, 600	32	0. 995	6. 567	210	斜樋下部
S 2	D 13	3, 860	32	0. 995	3. 841	123	
S 3	D 13	2, 060	16	0. 995	2. 050	33	
S 4	D 13	2, 190	16	0. 995	2. 179	35	
S 5	D 13	3, 660	16	0. 995	3. 642	58	
S 6	D 13	8, 150	44	0. 995	8. 109	357	
T 1	D 13	5, 960	9	0. 995	5. 930	53	斜樋小段部
T 2	D 13	5, 270	25	0. 995	5. 244	131	
T 3	D 13	3, 860	34	0. 995	3. 841	131	
T 4	D 13	2, 190	16	0. 995	2. 179	35	
T 5	D 13	3, 660	9	0. 995	3. 642	33	
T 6	D 13	8, 500	38	0. 995	8. 458	321	
T 7	D 13	3, 600	6	0. 995	3. 582	21	
					D 13	1, 541	kg
					合計	1, 541	kg

工事名	R 7 吉耕 ため池		! (担い手確保型)			
路線名等	第1金清池 地区					
工事箇所	[6]	波市市場町尾	開			
図面名	取水設備工 鉄筋加工図 (1/5)					
縮尺	S=1:50	図面番号	34			
会社名						
事業者名	徳島県農林水産	部東部農林力	〈産局<吉野川>			

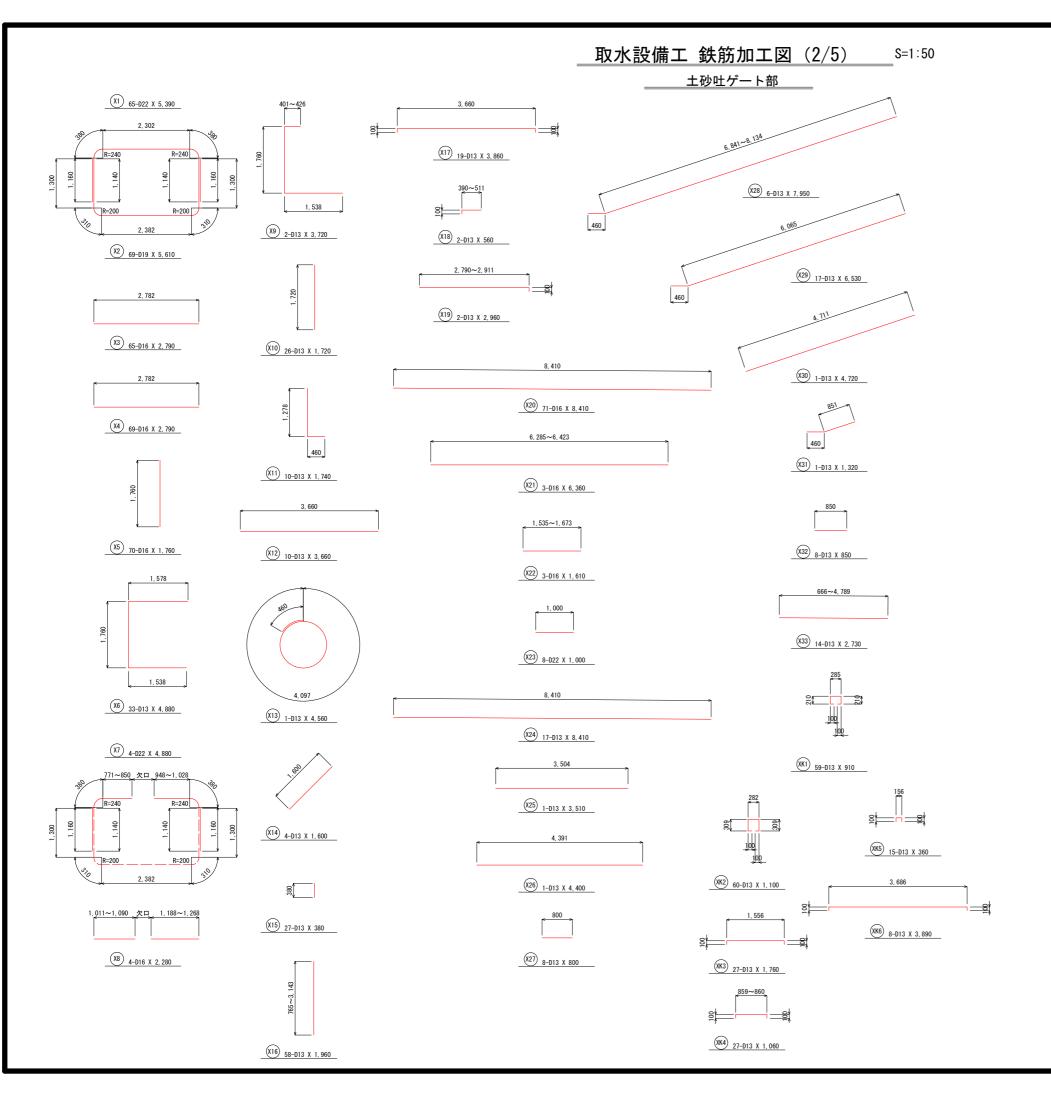


土砂吐ゲート部 鉄筋重量表

工砂虹ケート部 鉄肋里重衣								
記号	径	長さ (mm)	本数	単位質量	一本当り質量	質 量	摘	要
X 1	D 22	5, 390	65	(kg/m) 3.040	(kg/本) 16.386	(kg) 1, 065		
X 2	D 19	5, 610	69	2. 250	12. 623	871		
Х 3	D 16	2, 790	65	1. 560	4. 352	283		
X 4	D 16	2, 790	69	1. 560	4. 352	300		
X 5	D 16	1, 760	70	1. 560	2. 746	192		
X 6	D 13	4, 880	33	0. 995	4. 856	160		
X 7	D 22	4, 880	4	3. 040	14. 835	59		
X 8	D 16	2, 280	4	1. 560	3, 557	14		
X 9	D 13	3, 720	2	0. 995	3. 701	7		
X 10	D 13	1, 720	26	0. 995	1. 711	44		
X 11	D 13	1, 740	10	0. 995	1. 731	17		
X 12	D 13	3, 660	10	0. 995	3. 642	36		
X 13	D 13	4, 560	1	0. 995	4. 537	5		
X 14	D 13	1, 600	4	0. 995	1. 592	6		
X 15	D 13	380	27	0. 995	0. 378	10		
X 16	D 13	1, 960	58	0. 995	1. 950	113		
X 17	D 13	3, 860	19	0. 995	3. 841	73		
X 18	D 13	560	2	0. 995	0. 557	1		
X 19	D 13	2, 960	2	0. 995	2. 945	6		
X 20	D 16	8, 410	71	1. 560	13. 120	932		
X 21	D 16	6, 360	3	1. 560	9. 922	30		
X 22	D 16	1, 610	3	1. 560	2. 512	8		
X 23	D 22	1,000	8	3. 040	3. 040	24		
X 24	D 13	8, 410	17	0. 995	8. 368	142		
X 25	D 13	3, 510	1	0. 995	3. 492	3		
X 26	D 13	4, 400	1	0. 995	4. 378	4		
X 27	D 13	800	8	0. 995	0. 796	6		
X 28	D 13	7, 950	6	0. 995	7. 910	47		
X 29	D 13	6, 530	17	0. 995	6. 497	110		
X 30	D 13	4, 720	1	0. 995	4. 696	5		
			1			1		
X 31 X 32	D 13	1, 320 850	8	0. 995 0. 995	1. 313 0. 846	7		
X 33	D 13	2, 730	14	0. 995	2. 716	38		
X K1	D 13	910	59	0. 995	0. 905	53		
X K2	D 13	1, 100	60	0. 995	1. 095	66		
						47		
X K3	D 13	1,760	27	0. 995 0. 995	1. 751			
X K5		1,060	27			28 5		
	D 13	3 800	15	0. 995	0. 358	31		
X K6	D 13	3, 890	8	0. 995	3. 871	31		
					D 10	1 071	ka.	
					D 13	1, 071		
					D 16	1, 759		
					D 19	871	kg	
					D 22	1, 148	kg	
					合計	4, 849	kg	

工事名	R7吉耕 ため池 第1金清池 堤体工事(担い手確保型)
路線名等	第1金清池 地区
工事箇所	阿波市市場町尾開
図面名	取水設備工 鉄筋加工図 (2/5)
縮尺	S=1:50 図面番号 35
会社名	
事業者名	徳島県農林水産部東部農林水産局<吉野川>

取水設備工 鉄筋加工図 (3/5) S=1:50

_____底樋管巻立部・止水壁

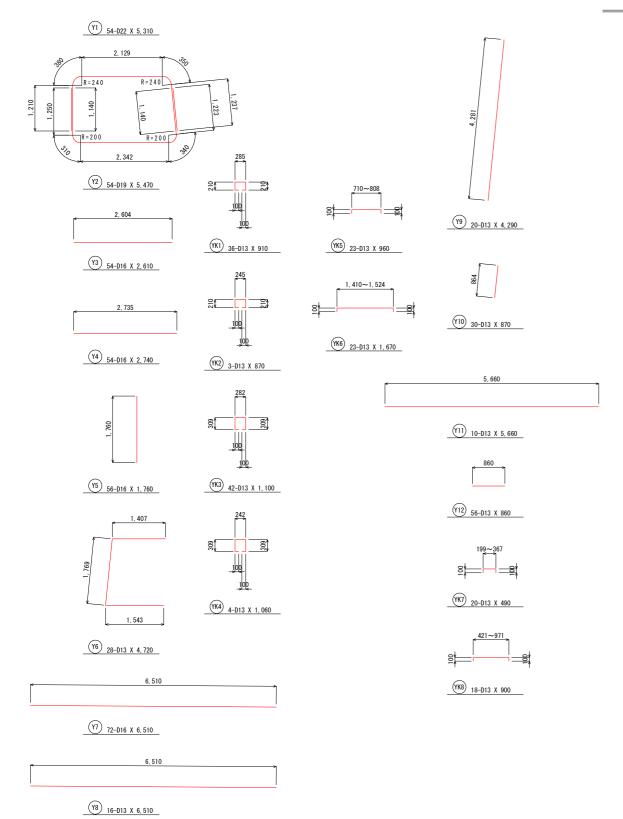


底樋巻立部・止水壁 鉄筋重量表

底樋巻立部・止水壁 鉄筋重量表								
記号	径	長さ	本数	単位質量	一本当り質量	質 量	摘要	
		(mm)		(kg/m)	(kg/本)	(kg)		
Y 1	D 22	5, 310	54	3. 040	16. 142	872		
Y 2	D 19	5, 470	54	2. 250	12. 308	665		
Y 3	D 16	2, 610	54	1.560	4. 072	220		
Y 4	D 16	2, 740	54	1. 560	4. 274	231		
Y 5	D 16	1, 760	56	1. 560	2. 746	154		
Y 6	D 13	4, 720	28	0. 995	4. 696	131		
Y 7	D 16	6, 510	72	1.560	10. 156	731		
Y 8	D 13	6, 510	16	0. 995	6. 477	104		
Y 9	D 13	4, 290	20	0. 995	4. 269	85	止水壁	
Y 10	D 13	870	30	0. 995	0. 866	26	止水壁	
Y 11	D 13	5, 660	10	0. 995	5. 632	56	止水壁	
Y 12	D 13	860	56	0. 995	0. 856	48	止水壁	
Y K1	D 13	910	36	0. 995	0. 905	33		
Y K2	D 13	870	3	0. 995	0. 866	3		
Y K3	D 13	1, 100	42	0. 995	1. 095	46		
Y K4	D 13	1,060	4	0. 995	1. 055	4		
Y K5	D 13	960	23	0. 995	0. 955	22		
Y K6	D 13	1,670	23	0. 995	1. 662	38		
Y K7	D 13	490	20	0. 995	0. 488	10	止水壁	
Y K8	D 13	900	18	0. 995	0. 896	16	止水壁	
					D 13	622	kg	
					D 16	1, 336	kg	
					D 19	665	kg	
					D 22	872	kg	
					슴計	3, 495	kg	

工事名	R 7 吉耕 ため池		9 (担い手確保型)				
路線名等	第1金清池 地区						
工事箇所	阿波市市場町尾開						
図面名	取水設備工 鉄筋加工図 (3/5)						
縮尺	S=1:50	図面番号	36				
会社名							
事業者名	事業者名 徳島県農林水産部東部農林水産局<吉野川>						

取水設備工 鉄筋加工図 (4/5)


底樋トンネル接続ボックス

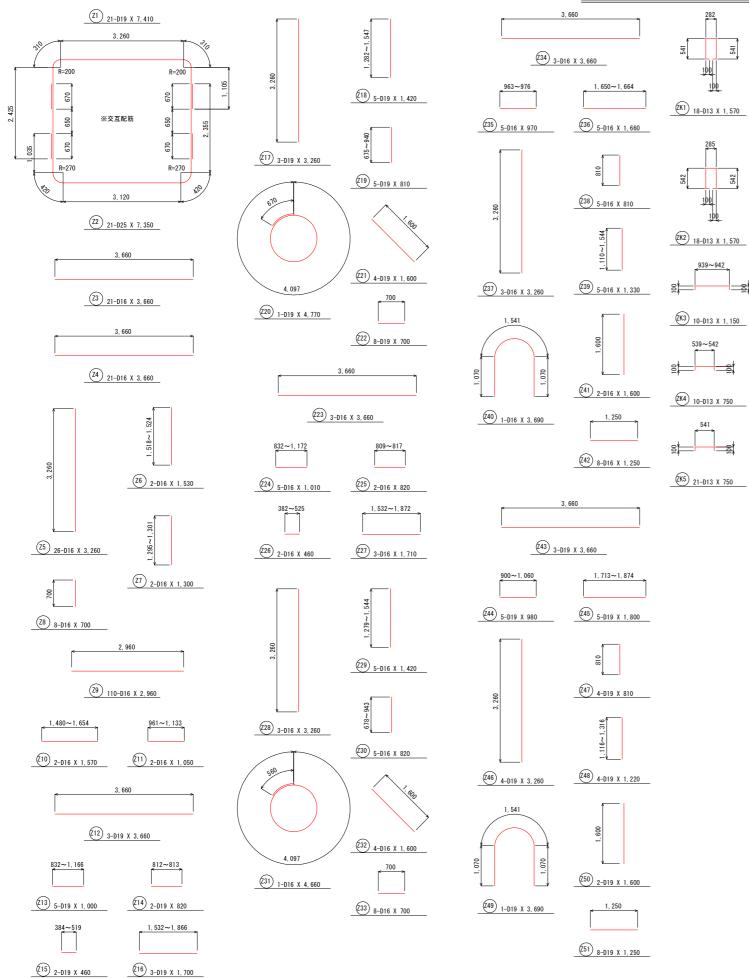

底樋トンネル接続ボックス 鉄筋重量表

記号	径	長さ	本数	単位質量	一本当り質量	質 量	摘	要	記号	径	長さ	本数	単位質量	一本当り質量	質 量	摘	
nc -5	I I	(mm)	T XX	(kg/m)	(kg/本)	(kg)	liel		10.79	12	(mm)	T-XX	(kg/m)	(kg/本)	(kg)	1100	
Z 1	D 19	7, 410	21	2. 250	16. 673	350			Z 29	D 16	1, 420	5	1.560	2. 215	11		
Z 2	D 25	7, 350	21	3. 980	29. 253	614			Z 30	D 16	820	5	1. 560	1. 279	6		
Z 3	D 16	3, 660	21	1.560	5. 710	120			Z 31	D 16	4, 660	1	1. 560	7. 270	7		
Z 4	D 16	3, 660	21	1.560	5. 710	120			Z 32	D 16	1, 600	4	1. 560	2. 496	10		
Z 5	D 16	3, 260	26	1. 560	5. 086	132			Z 33	D 16	700	8	1. 560	1. 092	9		
Z 6	D 16	1, 530	2	1.560	2. 387	5			Z 34	D 16	3, 660	3	1. 560	5. 710	17		
Z 7	D 16	1, 300	2	1. 560	2. 028	4			Z 35	D 16	970	5	1. 560	1. 513	8		
Z 8	D 16	700	8	1. 560	1. 092	9			Z 36	D 16	1, 660	5	1. 560	2. 590	13		
Z 9	D 16	2, 960	110	1. 560	4. 618	508			Z 37	D 16	3, 260	3	1. 560	5. 086	15		
Z 10	D 16	1, 570	2	1.560	2. 449	5			Z 38	D 16	810	5	1.560	1. 264	6		
Z 11	D 16	1, 050	2	1.560	1. 638	3			Z 39	D 16	1, 330	5	1.560	2. 075	10		
Z 12	D 19	3, 660	3	2. 250	8. 235	25			Z 40	D 16	3, 690	1	1.560	5. 756	6		
Z 13	D 19	1, 000	5	2. 250	2. 250	11			Z 41	D 16	1, 600	2	1.560	2. 496	5		
Z 14	D 19	820	2	2. 250	1. 845	4			Z 42	D 16	1, 250	8	1.560	1. 950	16		
Z 15	D 19	460	2	2. 250	1. 035	2			Z 43	D 19	3, 660	3	2. 250	8. 235	25		
Z 16	D 19	1, 700	3	2. 250	3. 825	11			Z 44	D 19	980	5	2. 250	2. 205	11		
Z 17	D 19	3, 260	3	2. 250	7. 335	22			Z 45	D 19	1, 800	5	2. 250	4. 050	20		
Z 18	D 19	1, 420	5	2. 250	3. 195	16			Z 46	D 19	3, 260	4	2. 250	7. 335	29		_
Z 19	D 19	810	5	2. 250	1. 823	9			Z 47	D 19	810	4	2. 250	1. 823	7		_
Z 20	D 19	4, 770	1	2. 250	10. 733	11			Z 48	D 19	1, 220	4	2. 250	2. 745	11		_
Z 21	D 19	1, 600	4	2. 250	3. 600	14			Z 49	D 19	3, 690	1	2. 250	8. 303	8		_
Z 22	D 19	700	8	2. 250	1. 575	13			Z 50	D 19	1, 600	2	2. 250	3. 600	7		
Z 23	D 16	3, 660	3	1. 560	5. 710	17			Z 51	D 19	1, 250	8	2. 250	2. 813	23		_
Z 24	D 16	1, 010	5	1. 560	1. 576	8			Z K1	D 13	1, 570	18	0. 995	1. 562	28		_
Z 25	D 16	820	2	1. 560	1. 279	3			Z K2	D 13	1, 570	18	0. 995	1. 562	28		_
Z 26	D 16	460	2	1. 560	0. 718	1			Z K3	D 13	1, 150	10	0. 995	1. 144	11		_
Z 27	D 16	1, 710	3	1. 560	2. 668	8			Z K4	D 13	750	10	0. 995	0. 746	7		_
Z 28	D 16	3, 260	3	1. 560	5. 086	15			Z K5	D 13	750	21	0. 995	0. 746	16		_
														D 13	90	kg	_
														D 16	1, 097	kg	
														D 19	629	kg	
														D 25	614	kg	
														合計	2, 430	kg	_


工事名	R 7 吉耕 ため池		9 (担い手確保型)						
路線名等	第 1	金清池 地區	×						
工事箇所	[sa]	波市市場町尾	E 開						
図面名	取水設備工	鉄筋加工図	(4/5)						
縮尺	1:-	図面番号	37						
会社名									
事業者名	徳島県農林水産部東部農林水産局<吉野川)								

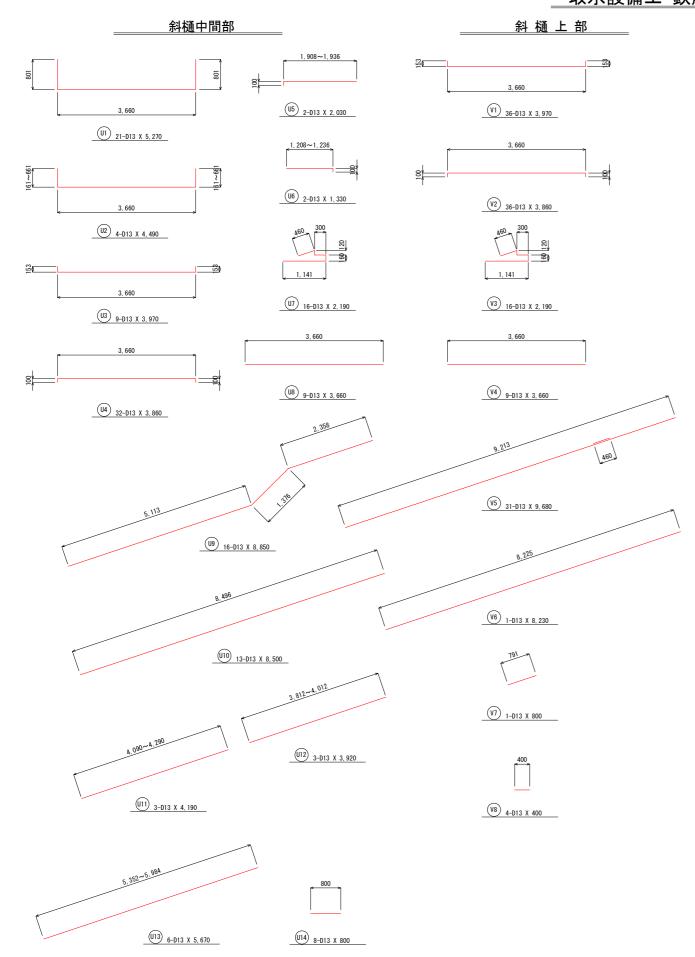

記号	径	長さ	+*	単位質量	一本当り質量	質 量	+*
配布	112	(mm)	本数	(kg/m)	(kg/本)	(kg)	摘
U 1	D 13	5, 270	21	0. 995	5. 244	110	斜樋中間
U 2	D 13	4, 490	4	0. 995	4. 468	18	
U 3	D 13	3, 970	9	0. 995	3. 950	36	
U 4	D 13	3, 860	32	0. 995	3. 841	123	
U 5	D 13	2, 030	2	0. 995	2. 020	4	
U 6	D 13	1, 330	2	0. 995	1. 323	3	
U 7	D 13	2, 190	16	0. 995	2. 179	35	
U 8	D 13	3, 660	9	0. 995	3. 642	33	
U 9	D 13	8, 850	16	0. 995	8. 806	141	
U 10	D 13	8, 500	13	0. 995	8. 458	110	
U 11	D 13	4, 190	3	0. 995	4. 169	13	
U 12	D 13	3, 920	3	0. 995	3. 900	12	
U 13	D 13	5, 670	6	0. 995	5. 642	34	
U 14	D 13	800	8	0. 995	0. 796	6	
V 1	D 13	3, 970	36	0. 995	3. 950	142	斜樋上部
V 2	D 13	3, 860	36	0. 995	3. 841	138	
V 3	D 13	2, 190	16	0. 995	2. 179	35	
V 4	D 13	3, 660	9	0. 995	3. 642	33	
V 5	D 13	9, 680	31	0. 995	9. 632	299	
V 6	D 13	8, 230	1	0. 995	8. 189	8	
V 7	D 13	800	1	0. 995	0. 796	1	
V 8	D 13	400	4	0. 995	0. 398	2	
					D 13	1, 336	kg

合計

1,336 kg

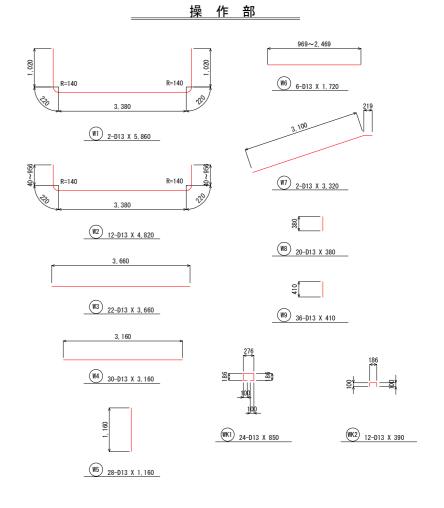

操作部 鉄筋重量表

記号	径	長さ	本数	単位質量	一本当り質量	質量	摘要
	-	(mm)		(kg/m)	(kg/本)	(kg)	
W 1	D 13	5, 860	2	0. 995	5. 831	12	
W 2	D 13	4, 820	12	0. 995	4. 796	58	
W 3	D 13	3, 660	22	0. 995	3. 642	80	
W 4	D 13	3, 160	30	0. 995	3. 144	94	
W 5	D 13	1, 160	28	0. 995	1. 154	32	
W 6	D 13	1, 720	6	0. 995	1.711	10	
W 7	D 13	3, 320	2	0. 995	3. 303	7	
W 8	D 13	380	20	0. 995	0. 378	8	
W 9	D 13	410	36	0. 995	0. 408	15	
W K1	D 13	850	24	0. 995	0. 846	20	
W K2	D 13	390	12	0. 995	0. 388	5	
					D 13	341	kg
					·		
					合計	341	kg

工事名	R7吉耕 ため池		! (担い手確保型)				
路線名等	第 1	金清池 地區	<u>×</u>				
工事箇所	阿波市市場町尾開						
図面名	取水設備工 鉄筋加工図 (5/5)						
縮尺	S=1:50	図面番号	38				
会社名							
事業者名	徳島県農林水産	部東部農林才	〈産局<吉野川>				